





認可・実施	当初第回変更		
年度・番号	令和 年度第 号		
河 川 名 路 線 名 地 区 名	(仮称)草津栗東火葬場		
工事名			
地 名	栗東市 小野 地先		
図 面 名	基盤造成機断図(1)		
縮尺	S= 1:150		
図面番号	51 枚ノ内 5		
草津栗東行政事務組合			

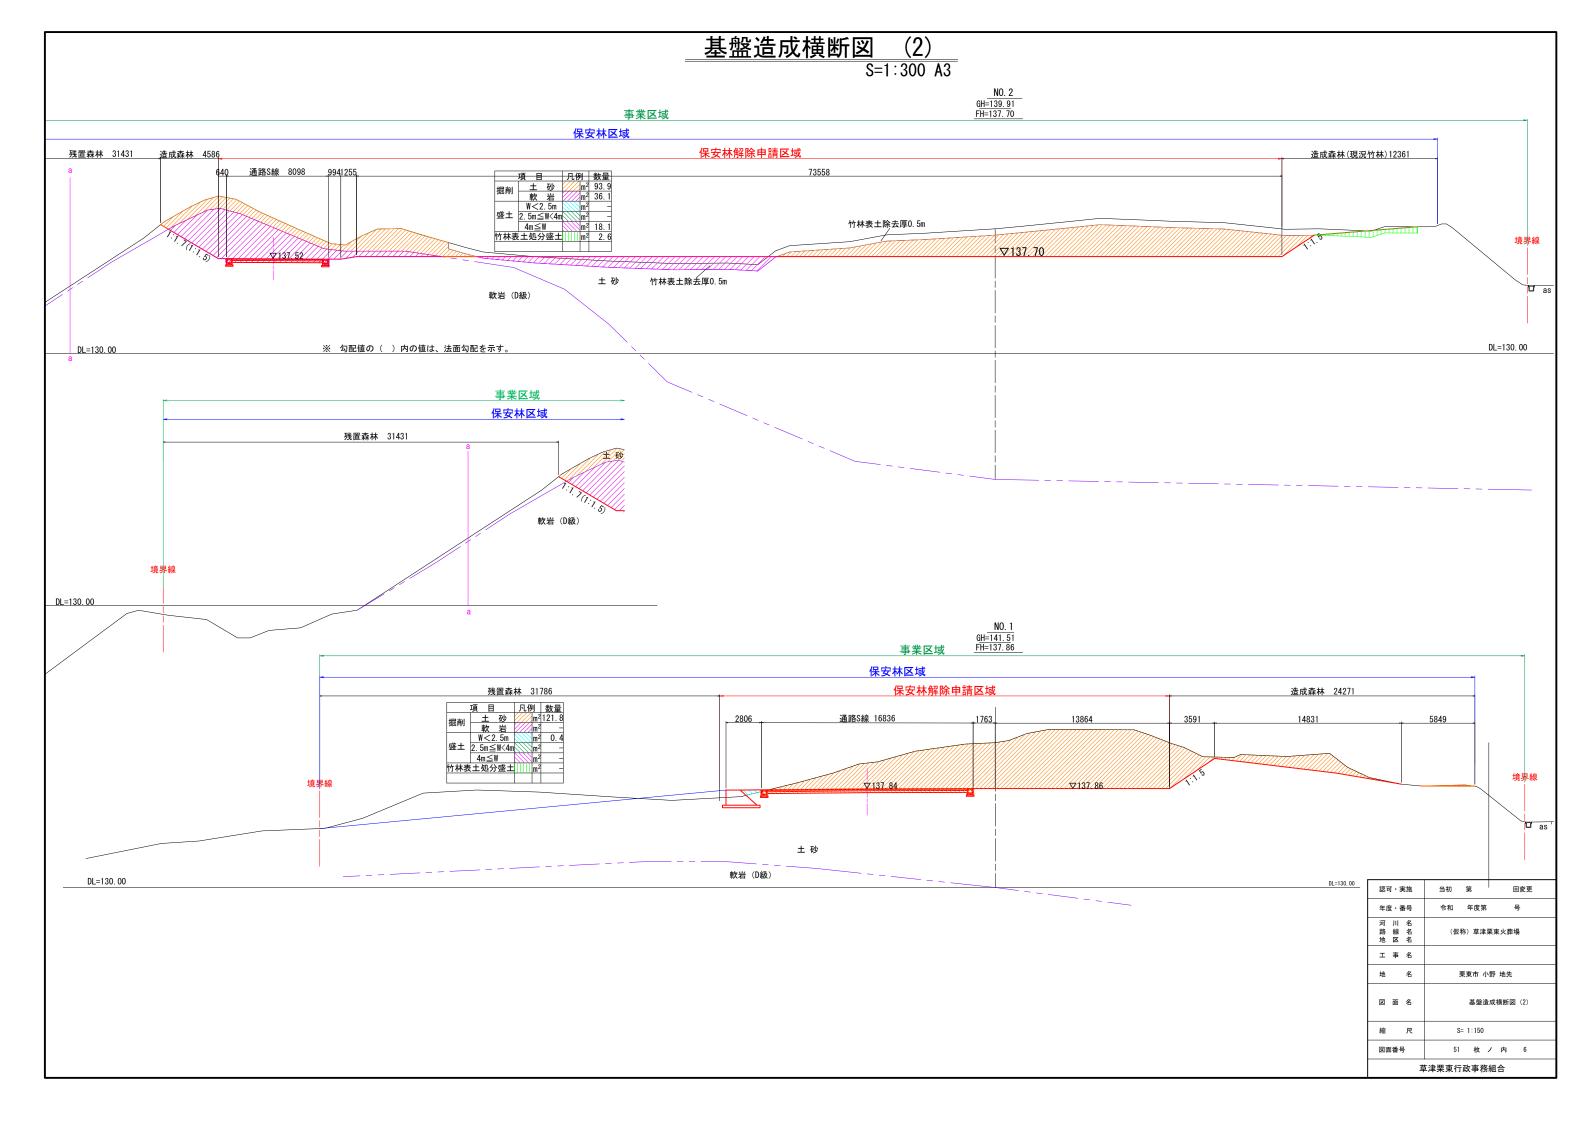


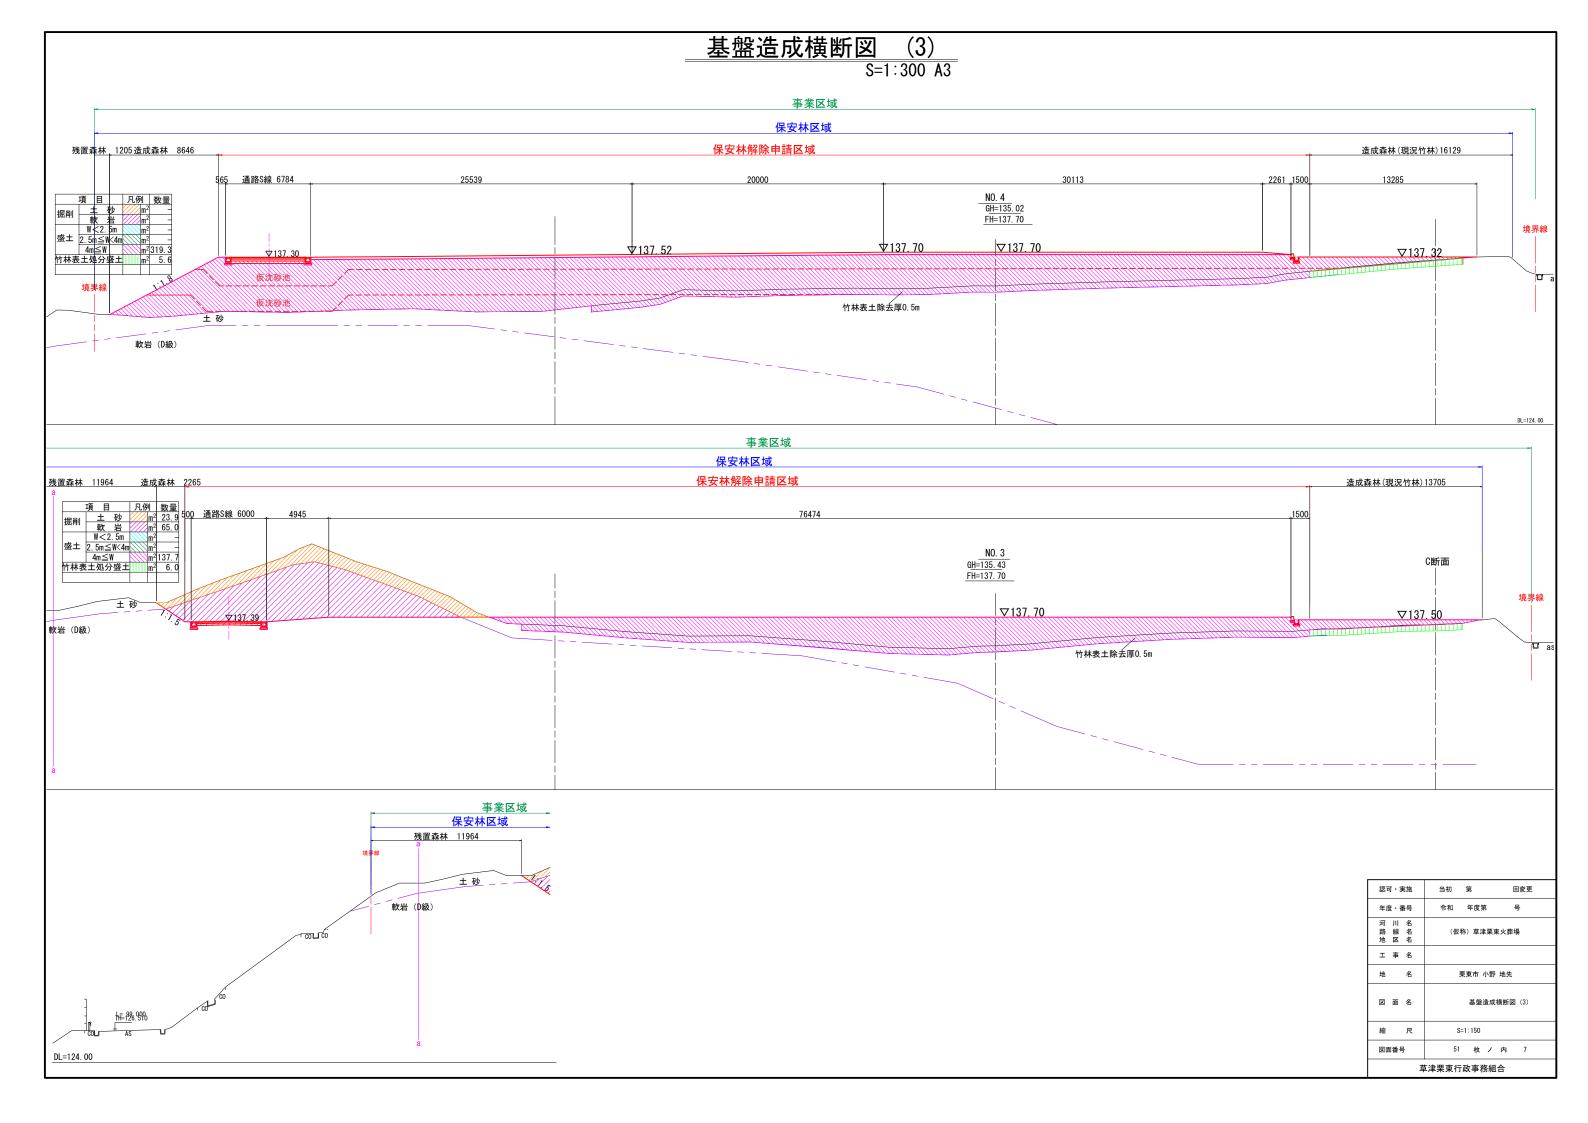


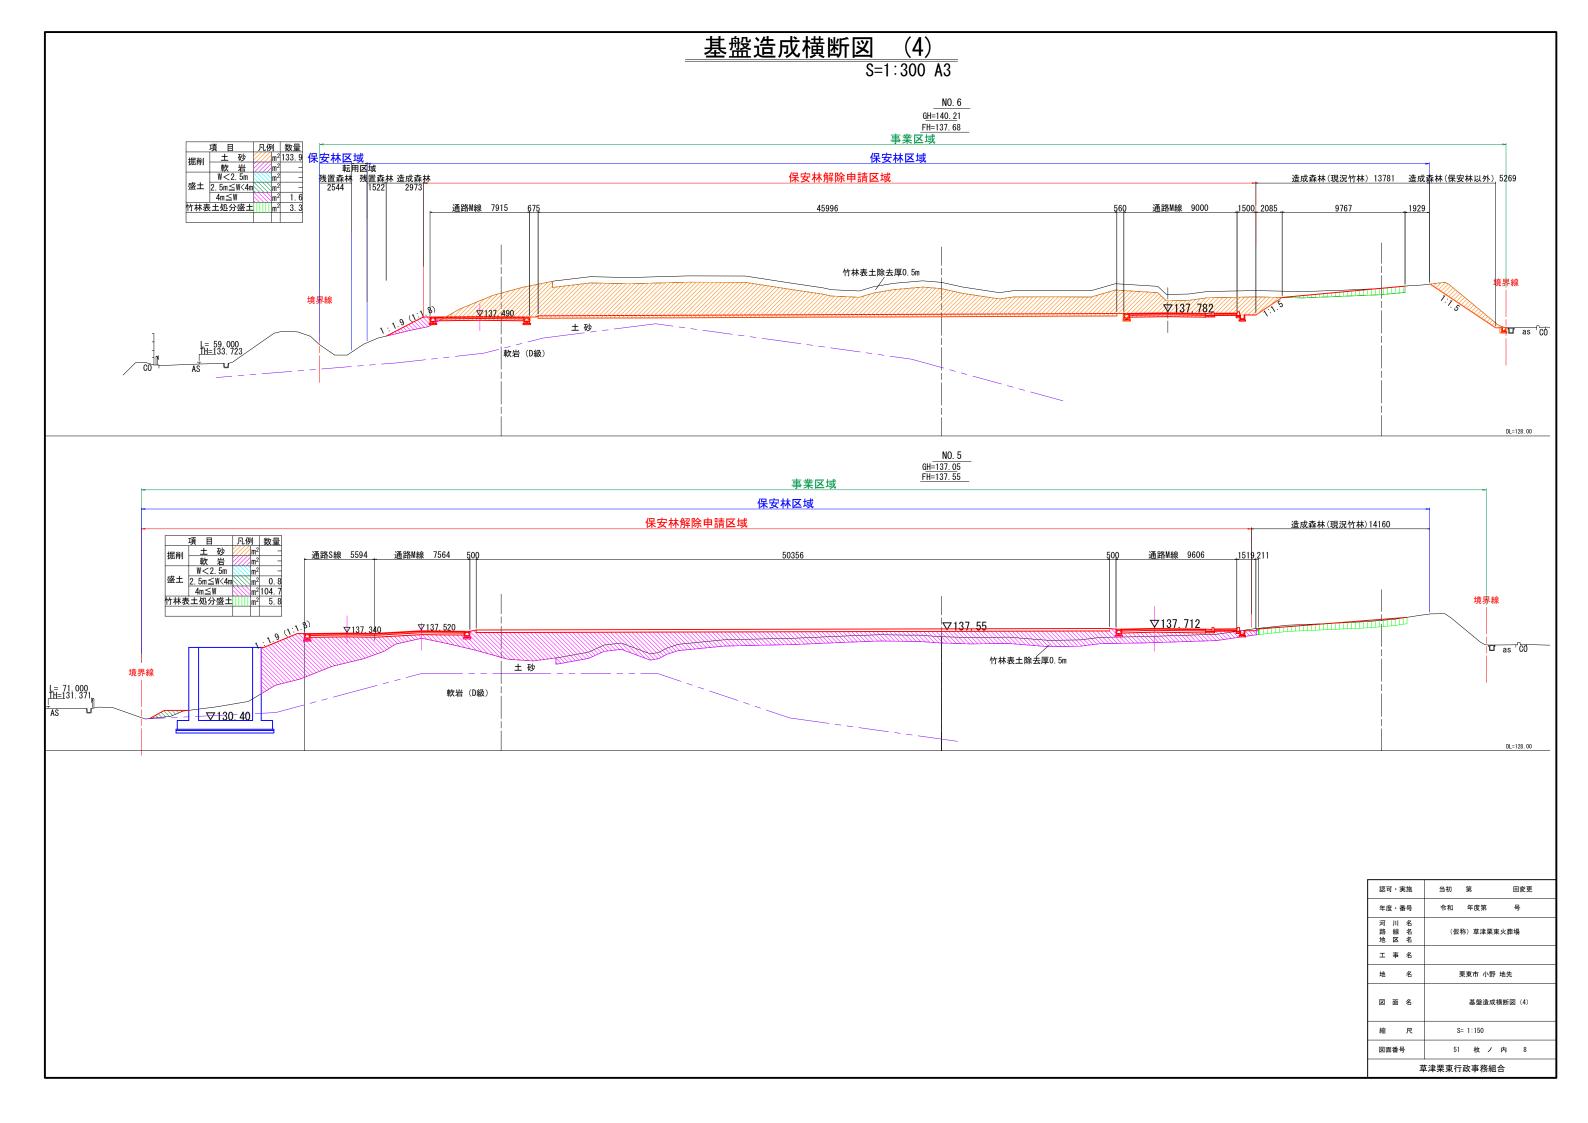

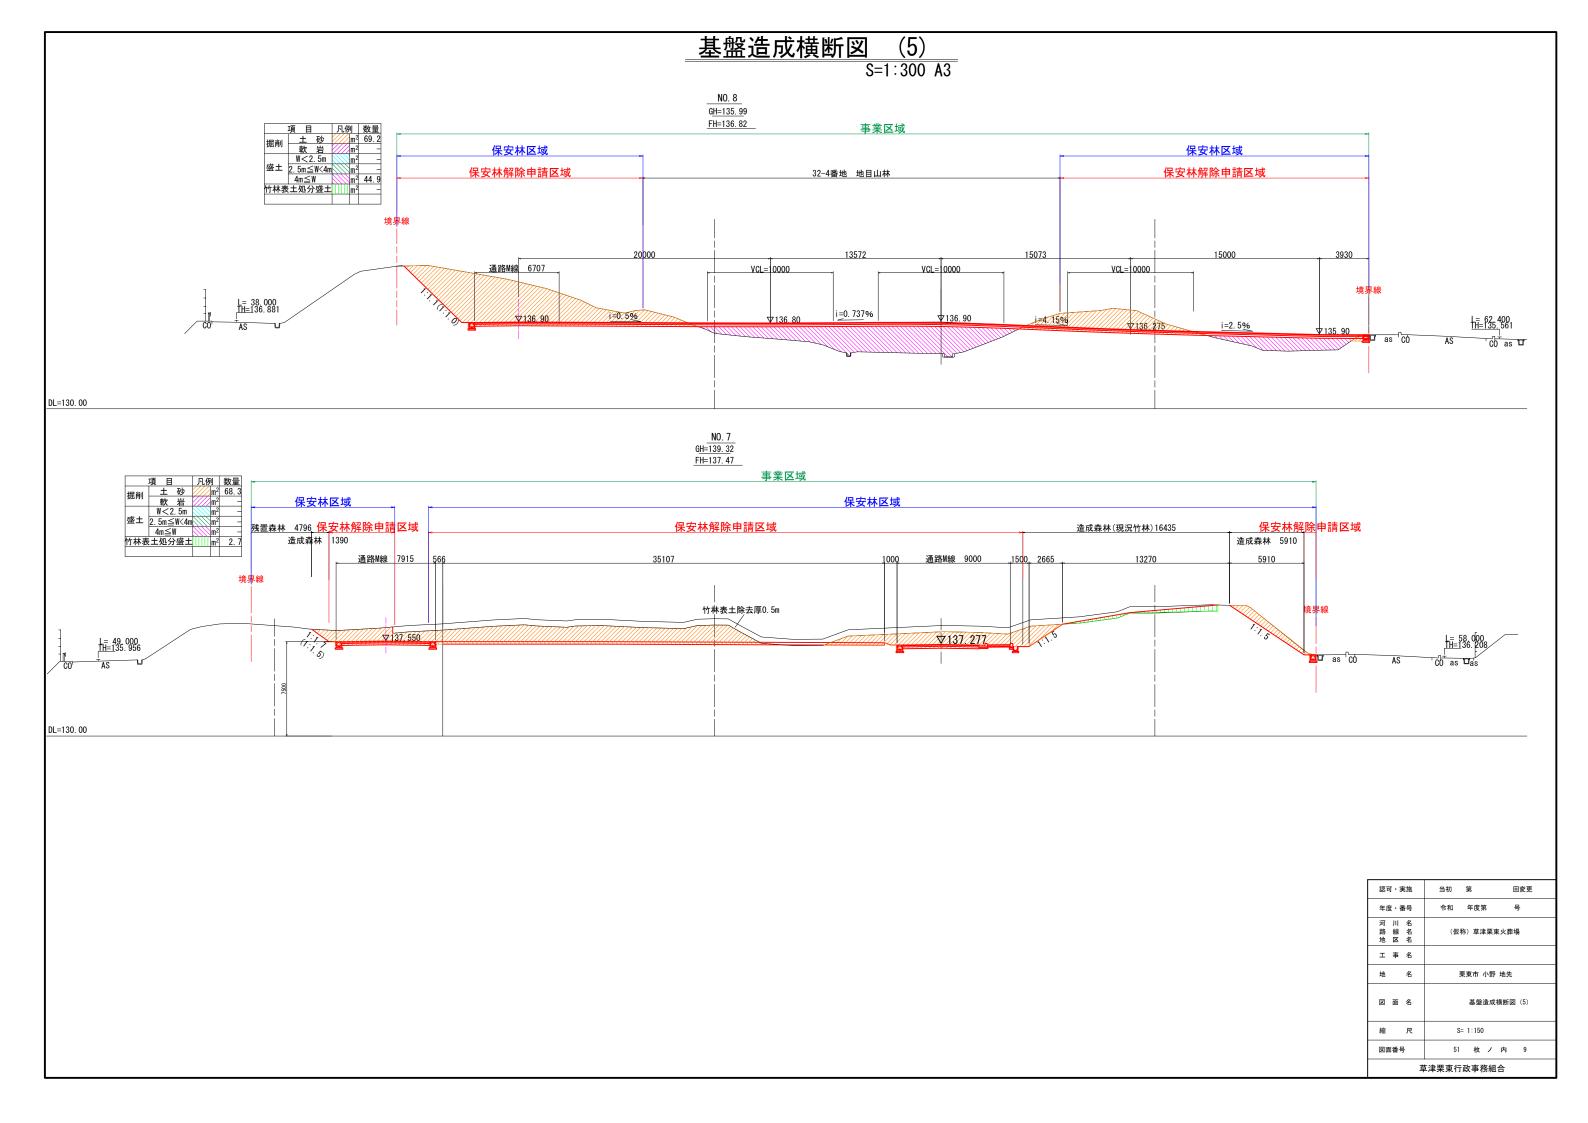

基盤造成横断図 (6) S=1:300 A3

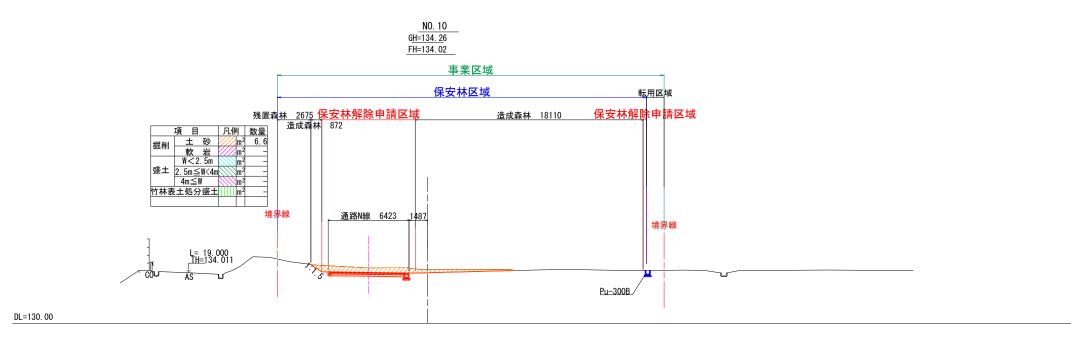

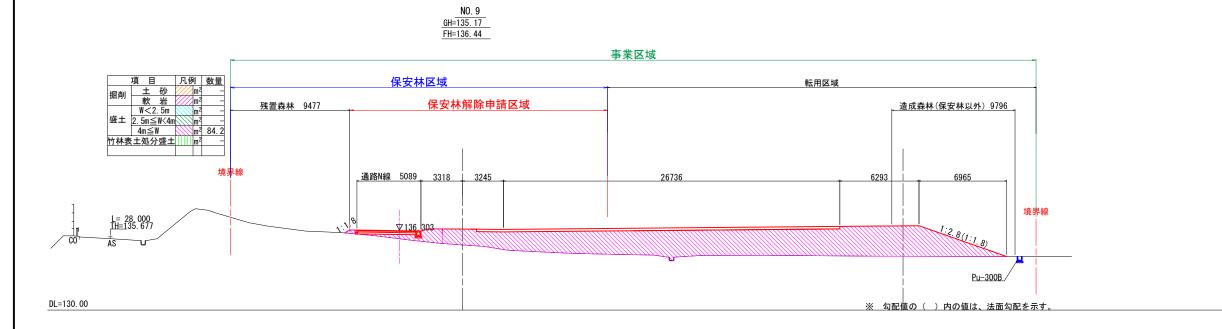



-mm++-	N/ day day	日本王		
認可・実施	当初第	回変更		
年度・番号	令和 年度第	号		
河 川 名 路 線 名 地 区 名	(仮称)草津羽	東火葬場		
工 事 名				
地 名	栗東市 小	野 地先		
図面名	基盤造	成横断図(6)		
縮尺	S= 1:150			
図面番号	51 枚 /	'内 10		
茸	草津栗東行政事務組合			


市道改良 事業区域 隣接地排水整備 保安林区域 保安林解除申請区域 項目 凡例 数量 掘削 土 砂 m² 13.1 軟 岩 m² -W<2.5m≤W<4m m² 0.2 2.5m≤W<4m m² 0.2 4m≤W m² -竹林表土処分盛土 m² -NO. 12 GH=131. 02 FH=129.47 メッシュフェンス 境界線 H=1800 L= 13.000 TH=131.320 東側隣接地GH=134.10 3000 5081 350 300 護岸天端=131 4 H. W. L=130. 90 DL=125.00


基盤造成横断図

(7)

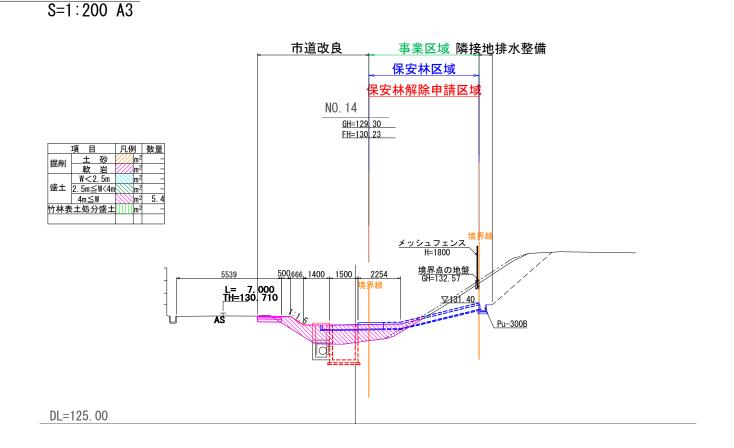

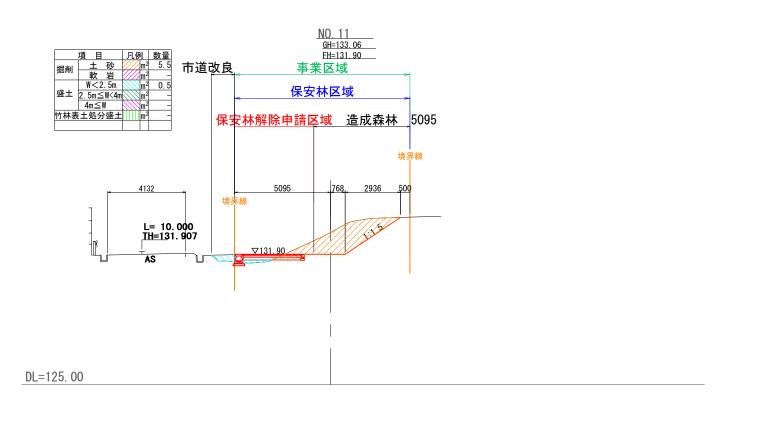


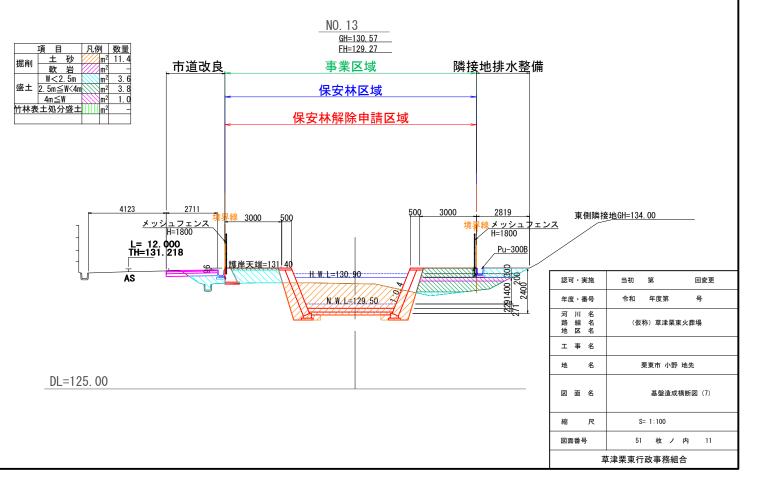

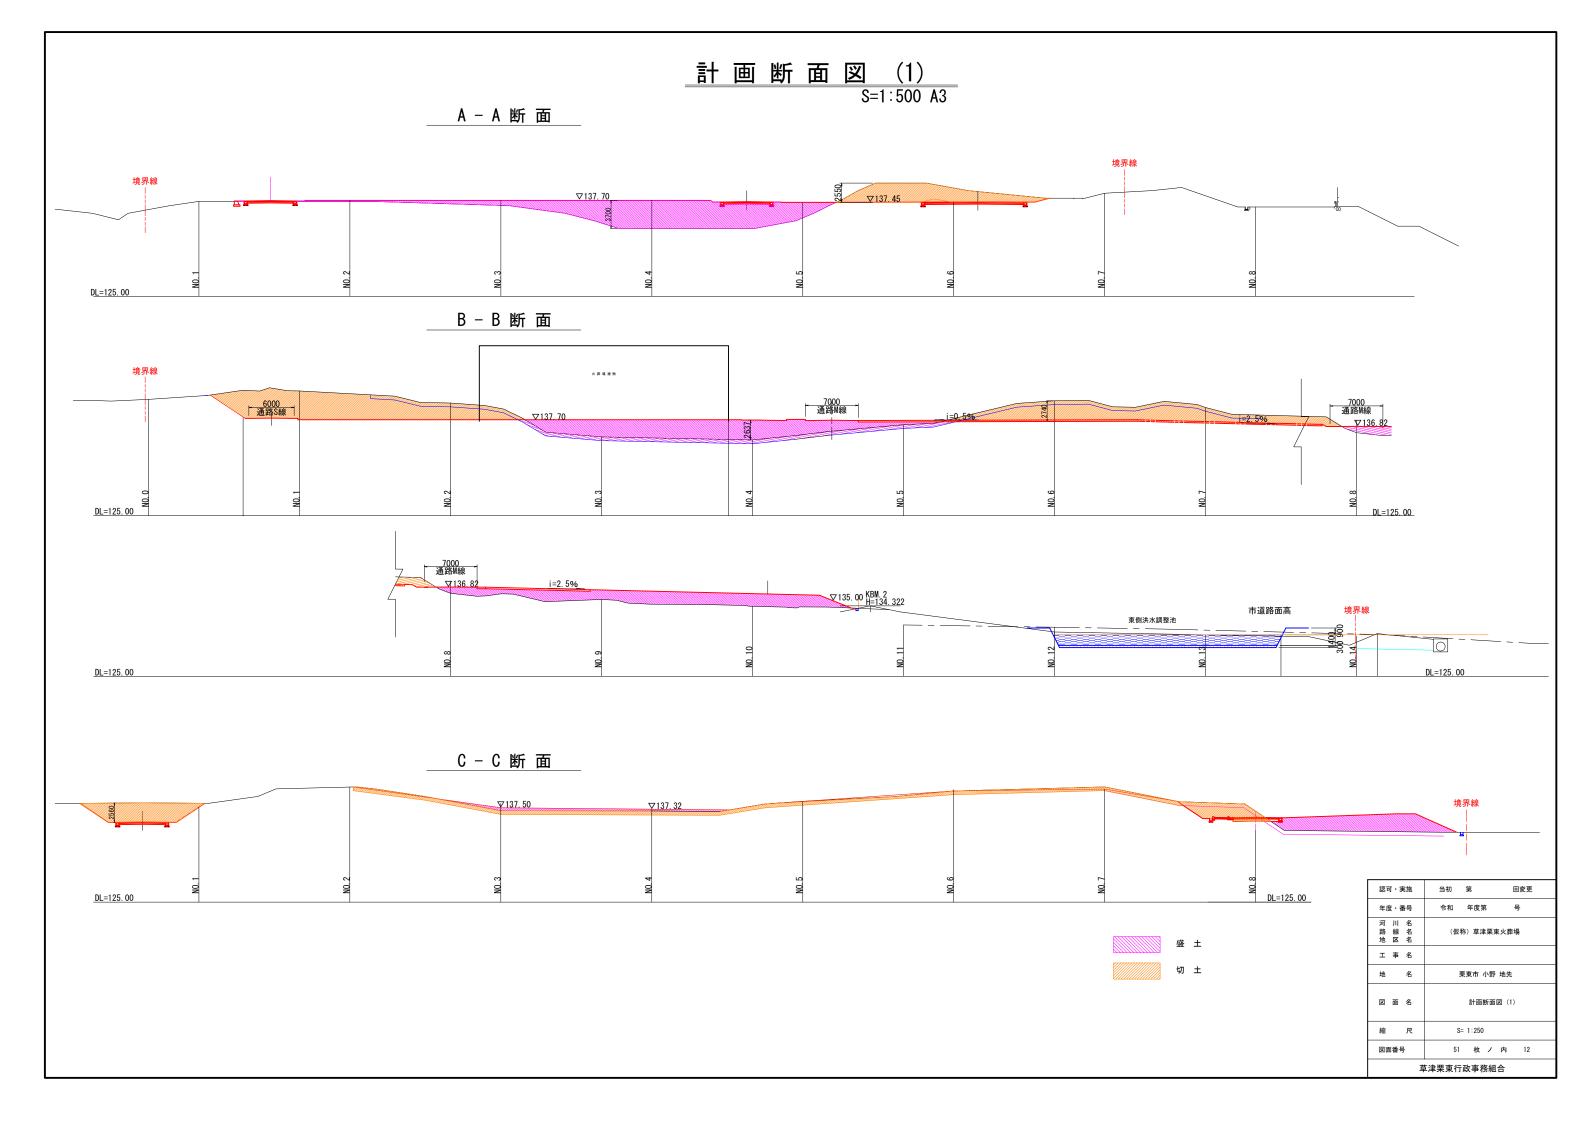


計画断面図(2) S=1:200 A3

D - D 断 面

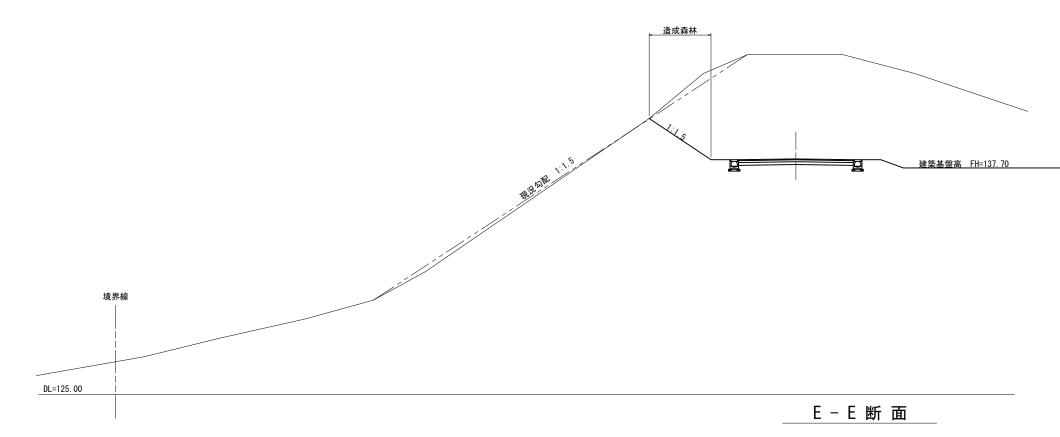

F-F 断 面

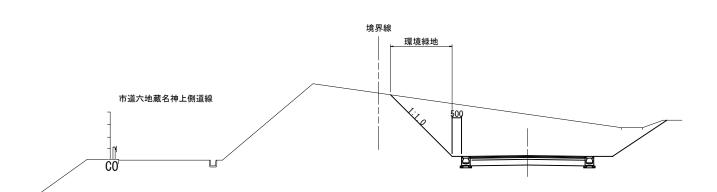


第二駐車場	造成森林	
i=2. 5%	1000	
<u>U</u>	1:1.8	2250
	1:10	~
	<u> </u>	

DL=130.00

認可・	実施	当初	第		回変更
年度・	番号	令和	年度第	-5	号
河 川 路 線 地 区		(仮	称)草津勇	東火葬場	5
工事	名				
地	名		栗東市 小	野 地先	
図面	名		計画断	面図 (2)	
縮	尺	S	S= 1:100		
図面番	号	51	枚	′ 内	13
	茑	津栗東行	丁政事務	組合	


DL=130. 00

通路標準断面図

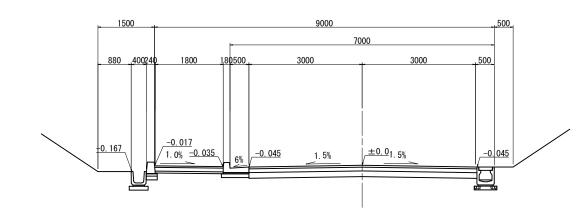


注: L型街渠(一般部)の区間は、10mに1カ所水抜き用ブロックとする。

<u>通路M線エントランス部</u> S=1:100 A3

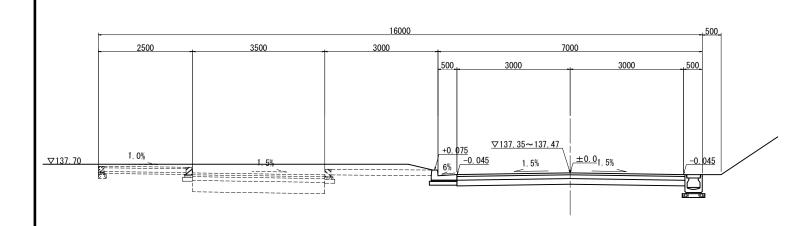

通路S, N線一般部 S=1:100 A3

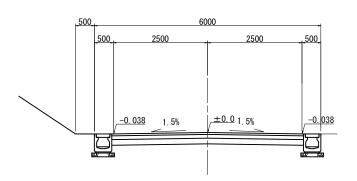

舗装構成図 S=1:40 A3

通路車道舗装

舗装締固め後密度表

区分	区分	締固め密度
車道	再生密粒度アスコン(20)	2.35t/m3
歩道	再生開粒度アスコン(13)	2.05t/m3

注: 路盤の締固め後の密度は、土木工事施工管理基準及び規格値(案)国土交通省 近畿地方整備局制定の品質管理基準及び規格値(案)に準ずること。


 表
 層:再生密粒度アスコン (20)
 t=50mm

 アスファルト乳剤:プライムコート (PK-3)
 上層路盤: 粒度調整砕石
 M-30
 t=100mm

 下層路盤:再生クラッシャーラン RC-40
 t=150mm

※CBR:6と仮定 区画道路 (N3) 相当とする。 ※施工時に路床の現場CBR試験 (JIS A 1222)を行い、舗装構成を確認すること。


歩 道 舗 装

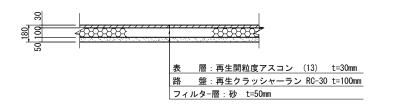

認可・実施	当初 第 回変更
年度・番号	令和 年度第 号
河 川 名 路 線 名 地 区 名	(仮称) 草津栗東火葬場
工事名	
地 名	栗東市 小野 地先
図面名	通路標準断面図
縮尺	S= 1:50
図面番号	51 枚ノ内 14
ī	

通路縦断図(1)


SV=1:200 SH=1:500 A3 通路S路線縦断図(1/2)

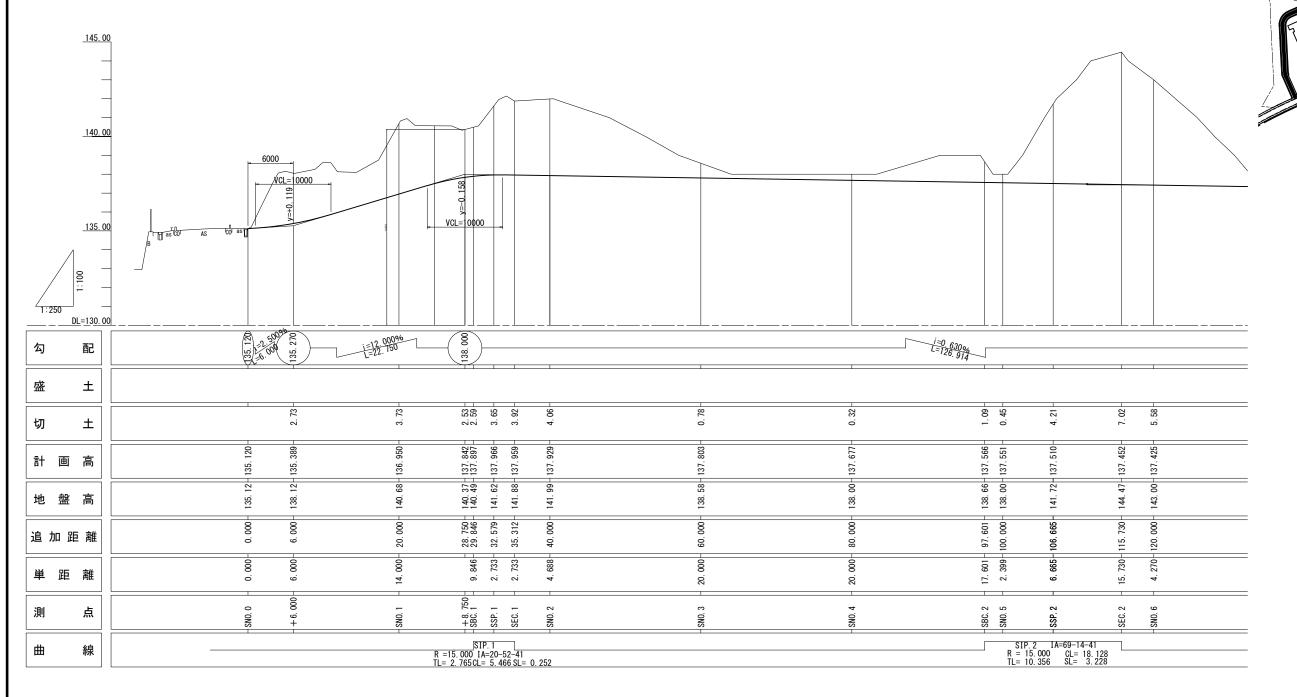


認可・実施	当初 第 回変更	
年度・番号	令和 年度第 号	
河 川 名 路 線 名 地 区 名	(仮称) 草津栗東火葬場	
工事名		
地 名	栗東市 小野 地先	
図 面 名	通路縦断図(1) 通路S路線縦断図(1/2)	
縮尺	SV=1:100 SH=1:250	
図面番号	51 枚ノ内 15	
草津栗東行政事務組合		

通路縦断図(2)

SV=1:200 SH=1:500 A3 通路S路線縦断図(2/2)

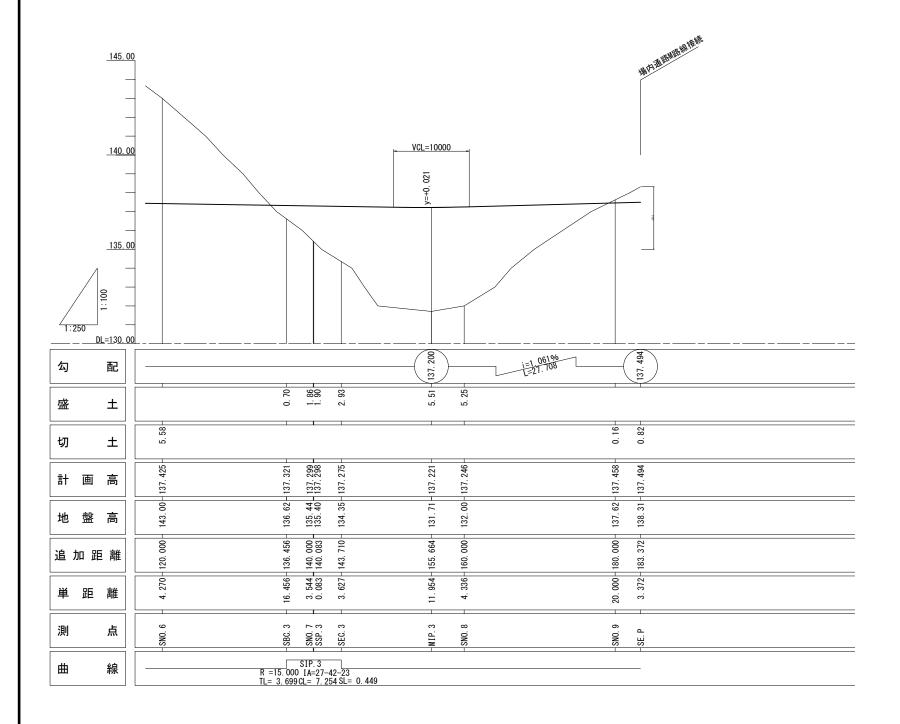


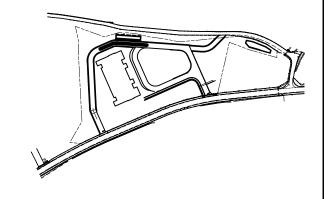

認可・実施	当初 第	回変更
年度・番号	令和 年度第	号
河 川 名 路 線 名 地 区 名	(仮称)草津栗	東火葬場
工事名		
地 名	栗東市 小	野 地先
図面名	通路縦断図(2 通路S路) 線縦断図 (2/2)
縮尺	SV=1:100	SH=1:250
図面番号	51 枚 ノ	'内 16
直	- 草津栗東行政事務	祖合
•	•	•

通路縦断図(3)


SV=1:200 SH=1:500 A3 通路 M路線縦断図(1/2)

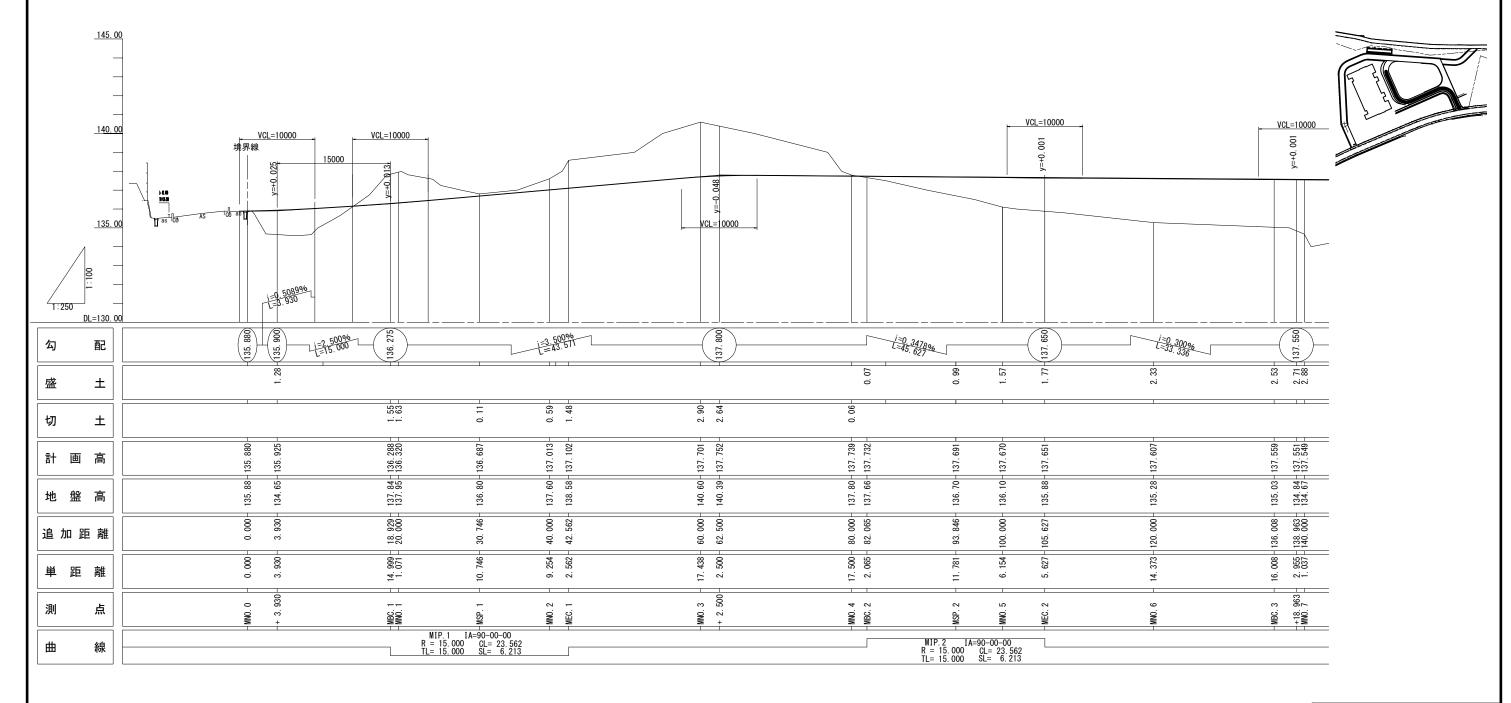


認可・実施	当初 第	回変更
年度・番号	令和 年度第	第 号
河 川 名 路 線 名 地 区 名	(仮称)草油	津栗東火葬場
工事名		
地 名	栗東市	小野 地先
図面名	通路縦断図(3) 通路	M路線縦断図(1/2)
縮尺	SV=1:100	SH=1:250
図面番号	51 枚	ノ内 17
茸	草津栗東行政事系	务組合

通路縦断図(4)

SV=1:200 SH=1:500 A3 通路 M路線縦断図(2/2)

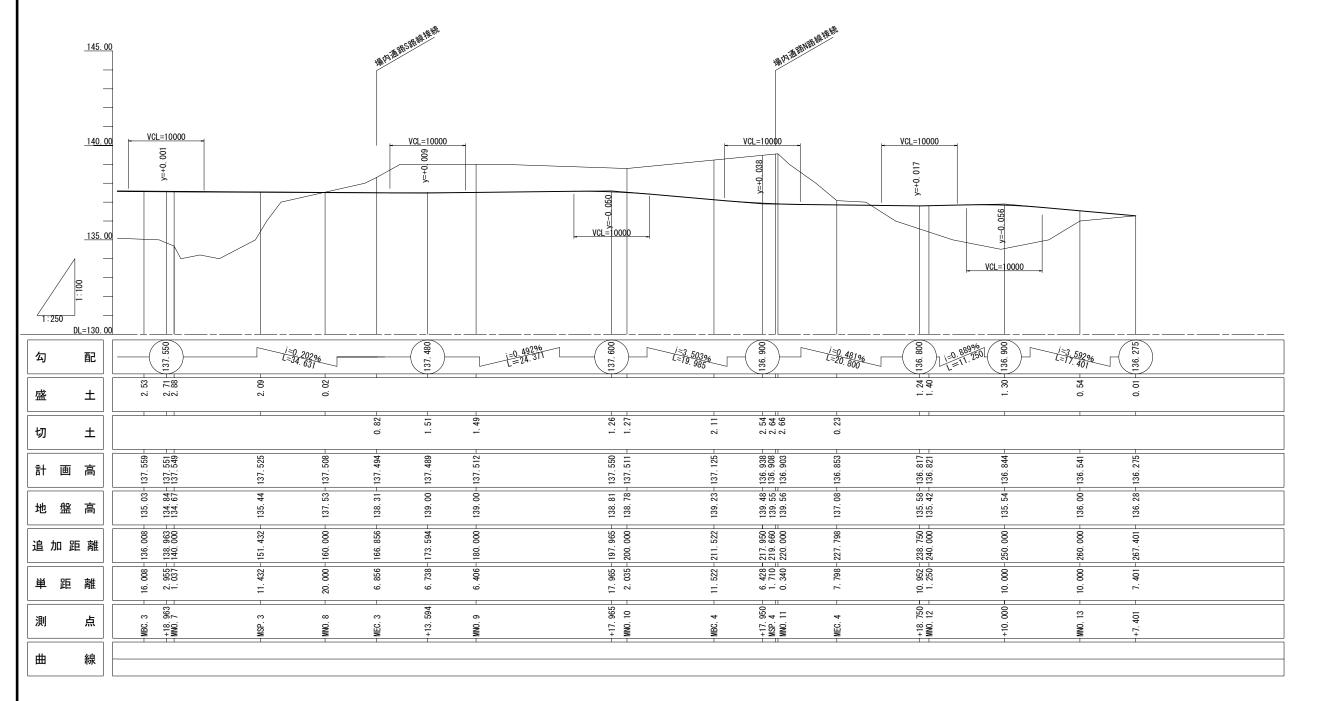


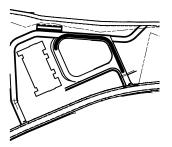


認可・実施	当初 第	回変更
年度・番号	令和 年度第	号
河 川 名 路 線 名 地 区 名	(仮称) 草津栗	東火葬場
工事名		
地 名	栗東市 小野	·地先
図面名	通路縦断図(4) 通路M路線	泉縦断図(2/2)
縮尺	SV=1:100 S	H=1:250
図面番号	51 枚 ノ	内 18
草津栗東行政事務組合		


通路縦断図(5)

SV=1:200 SH=1:500 A3 通路 N路線縦断図

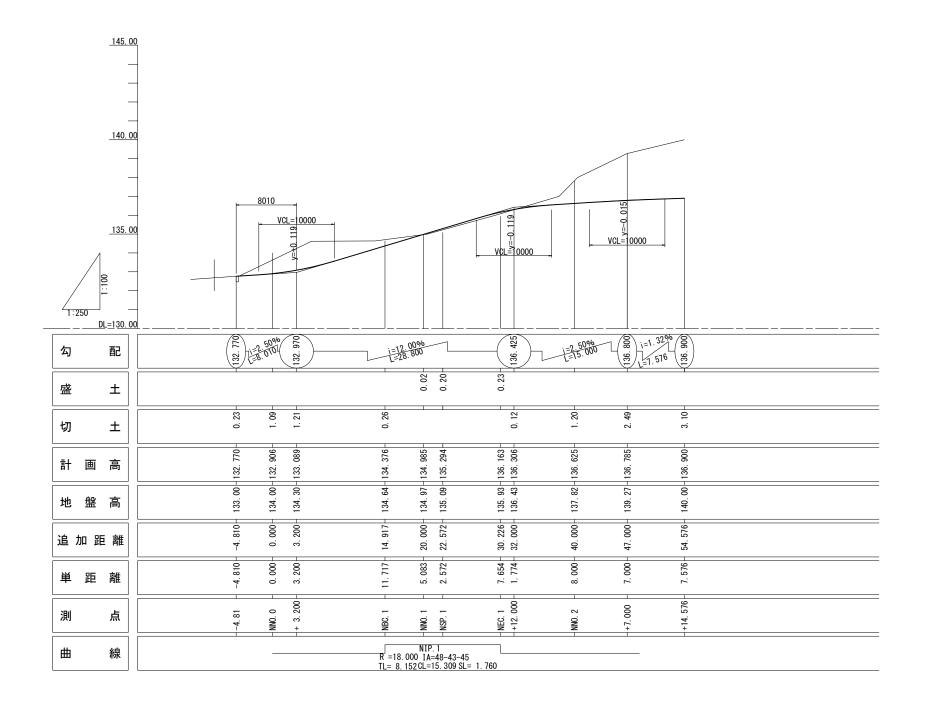

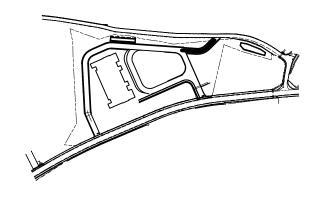

認可・実施	当初 第 回変更
年度・番号	令和 年度第 号
河 川 名 路 線 名 地 区 名	(仮称) 草津栗東火葬場
工事名	
地 名	栗東市 小野 地先
図 面 名	通路縦断図(5) 通路N路線縦断図
縮尺	SV= 1:100、SH=1:250
図面番号	51 枚ノ内 19
直	- 草津栗東行政事務組合

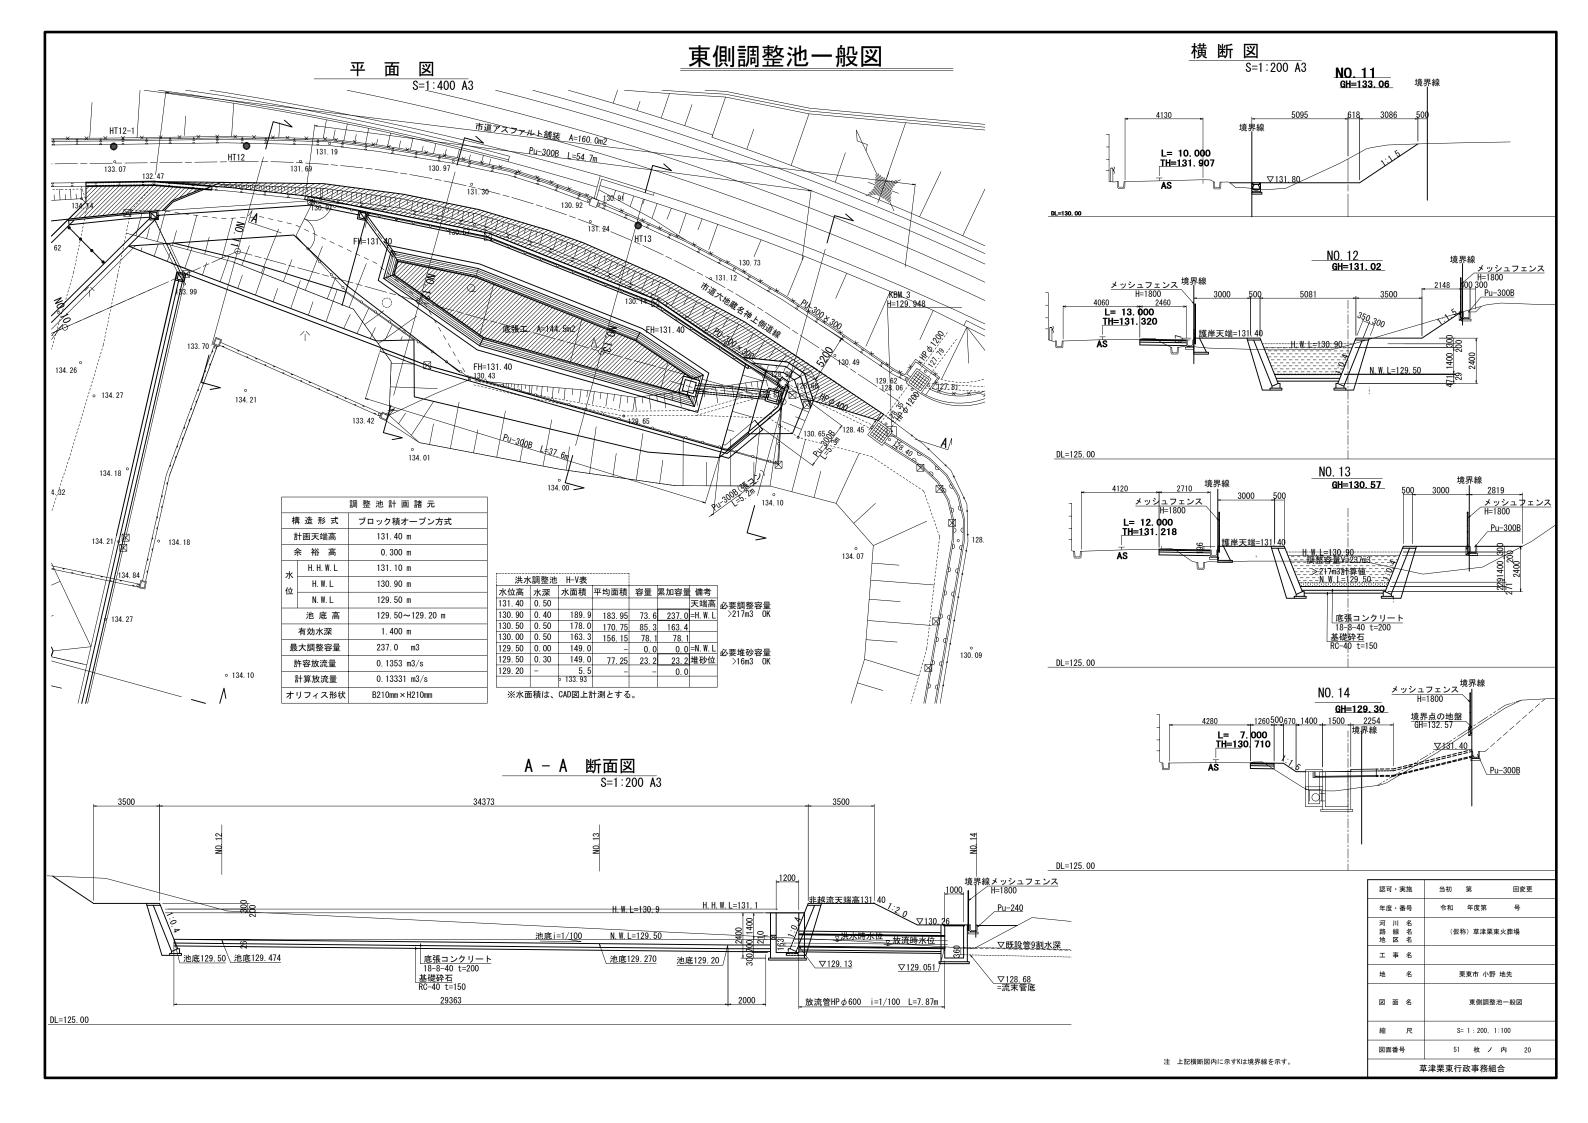

東側調整池構造図(1) 護岸展開図 SV=1:100 SH=1:200 A3 斯点 107.98° 斯馬 169.88° 斯馬 167.84° 斯馬 160.73° 天端工 18430 8085 3460 23664 9404 護岸天端高▽131.40 護岸天端高▽131.40 H. W. L=129, 90 H=2400 L=2585 H=2400 L=2585 H=2400 L=2585 H=2400 L=2585 $\nabla 130.74$ HP $\phi 350$ H=2400 L=2585 N. W. L=129. 50 基礎工高▽129.00 102 02 163 163 18243 30 960 960 22541 基礎工 L=33950 基礎工 L=35576 折点 109.66° 斯橋 160.73° 断 面 図 S=1:100 A3 12412 3035 天端コンクリート (18-8-40BB) 護岸矢端=131.40 護岸天端高▽131.40 H. W. L=130. 90 水抜きパイプ VP Ø 75 (2m2/本) 😽 H=2400 L=2585 H=2400 L=2585 池底 ▽129.50 基礎コンクリートエ S=1:40 A3 裹込砕石 基礎工高▽129.00 胴込コンクリート (18-8-40BB) <u>底張コンクリート</u> (18-8-40BB) 基礎コンクリート (18-8-40BB) 均しコンクリート (18-8-20BB) <u>基礎砕石</u> (RC-40 t=150) 676676 1462 897 11573 基礎工 L=35576 認可・実施 当初 第 回変更 ブロック積護岸工 1式当り 名 称 規格 単位 数 量 摘 要 18-8-40BB 天端コンクリート 78. 5 基礎コンクリート 18-8-40BB 69.5 100 控35cm m2 190.0 ブロック積 18-8-40BB 41.8 胴込コンクリート m3

裏込砕石

水抜穴

RC-40

VP φ 75 L=0. 4m/本 本

m3


88. 9

95


注:	ブロック積護岸には、	10m以内に1カ所伸縮目地	(瀝青繊維質板t=10)	を設置すること。

年度・番号	令和 年度第 号
河 川 名 路 線 名 地 区 名	(仮称)草津栗東火葬場
工 事 名	
地 名	栗東市 小野 地先
図 面 名	東側調整池構造図(1)
縮尺	S= 1:20, 1:50
図面番号	51 枚ノ内 21
ŧ	·


東側調整池構造図(2)

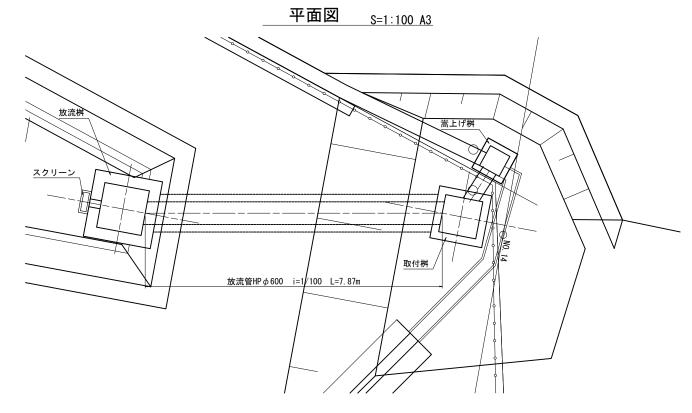

縦断図 S=1:100 A3

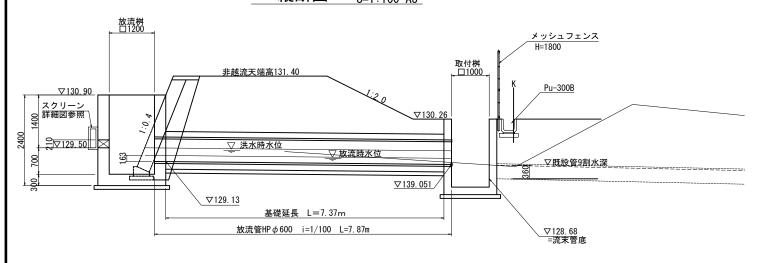


スクリーン詳細図 S=1:40 A3

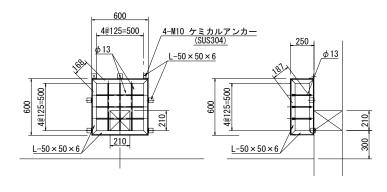



フカリーン (600×600×250) 牡料目


スクリーン	$(600 \times 600 \times 2)$	50) 材:	料表			
項目	形状寸法	高さ(m)	個数	単位重量	重量(kg)	備考
鋼材(枠)	$L-50 \times 50 \times 6$	0. 550	4	4.43kg/m	9. 75	SUS304
		0. 550	4	4. 43kg/m	9. 75	"
		0. 200	4	4. 43kg/m	3. 54	"
	計				23. 04	
丸鋼	φ13	0. 580	6	1.05kg/m	3. 65	SUS304
		0. 230	9	1.05kg/m	2. 17	"
	計				5. 82	
鋼材(止め道具)	$L-50 \times 50 \times 6$	0.050	7	4. 43kg/m	1. 55	SUS304
ケミカルアンカー	4-M10	ı	7	0.35kg/組	2. 45	SUS304

放流管詳細図 S=1:60 A3

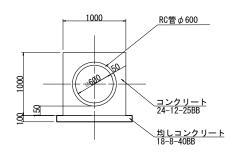


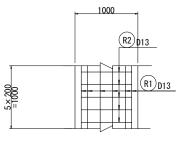

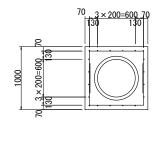

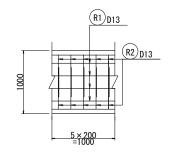




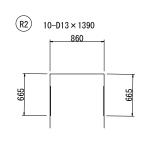

鉄筋表	(1m当り))					
記号	径	長さ (mm)	本数	単位質量 (kg/m)	1本当り質量 (kg)	質 量 (kg)	摘要
R1	D13	1000	20	0. 995	0. 995	20	_
R2	D13	2190	10	0. 995	2. 179	22	П
		•	•	•			
					D13	42 1	kg
					스타	12	۱. «

認可・実施	当初 第	回変更
年度・番号	令和 年度第	号号
河 川 名 路 線 名 地 区 名	(仮称)草津	≧栗東火葬場
工事名		
地 名	栗東市	小野 地先
図面名	東側	調整池構造図(2)
縮尺	S=1:50, 1	:30, 1:20
図面番号	51 枚	ノ内 22
卓	- 草津栗東行政事務	· 務組合

東側調整池構造図(3)

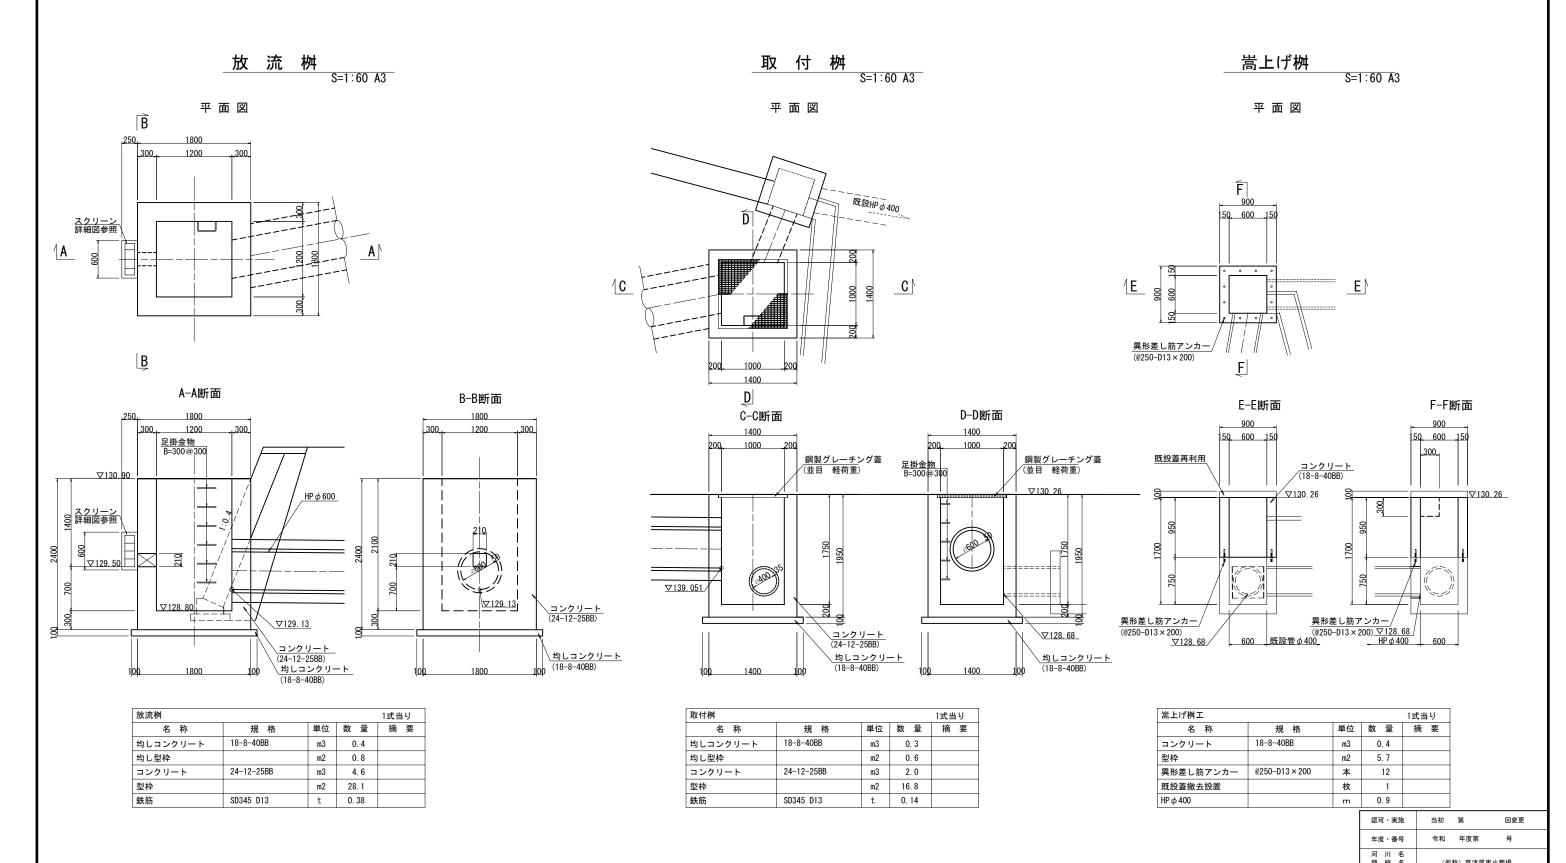


路線名 (仮称)草津栗東火葬場 地区名	
工 事 名	工事名
地 名 栗東市 小野 地先	地 名
図 面 名 東側調整池構造図(3)	図面名
縮 尺 S=1:30	縮尺
図面番号 51 枚 ノ 内 23	図面番号
草津 車行孙事務組合	崔

注: 放流桝の地盤反力は27kN/m2以上を必要とする。 施工時に基礎地盤支持力を載荷試験等で確認し監督員の承認後施工すること。

東側調整池構造図(4)

<u>放流 桝</u> S=1:60 A3


平面図

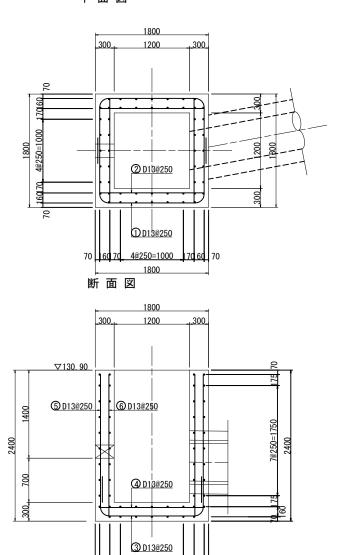


70 160 70 4@250=1000 70 60 70


取 付 桝 S=1:60 A3


平面図

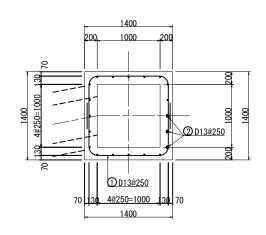


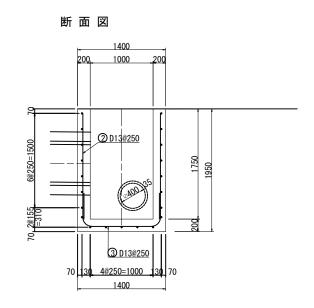

認可・実施	当初 第 回変更				
年度・番号	令和 年度第 号				
河 川 名 路 線 名 地 区 名	(仮称) 草津栗東火葬場				
工 事 名					
地 名	栗東市 小野 地先				
図 面 名	東側調整池構造図(4)				
縮尺	S=1:30				
図面番号	51 枚ノ内 24				
草津栗東行政事務組合					

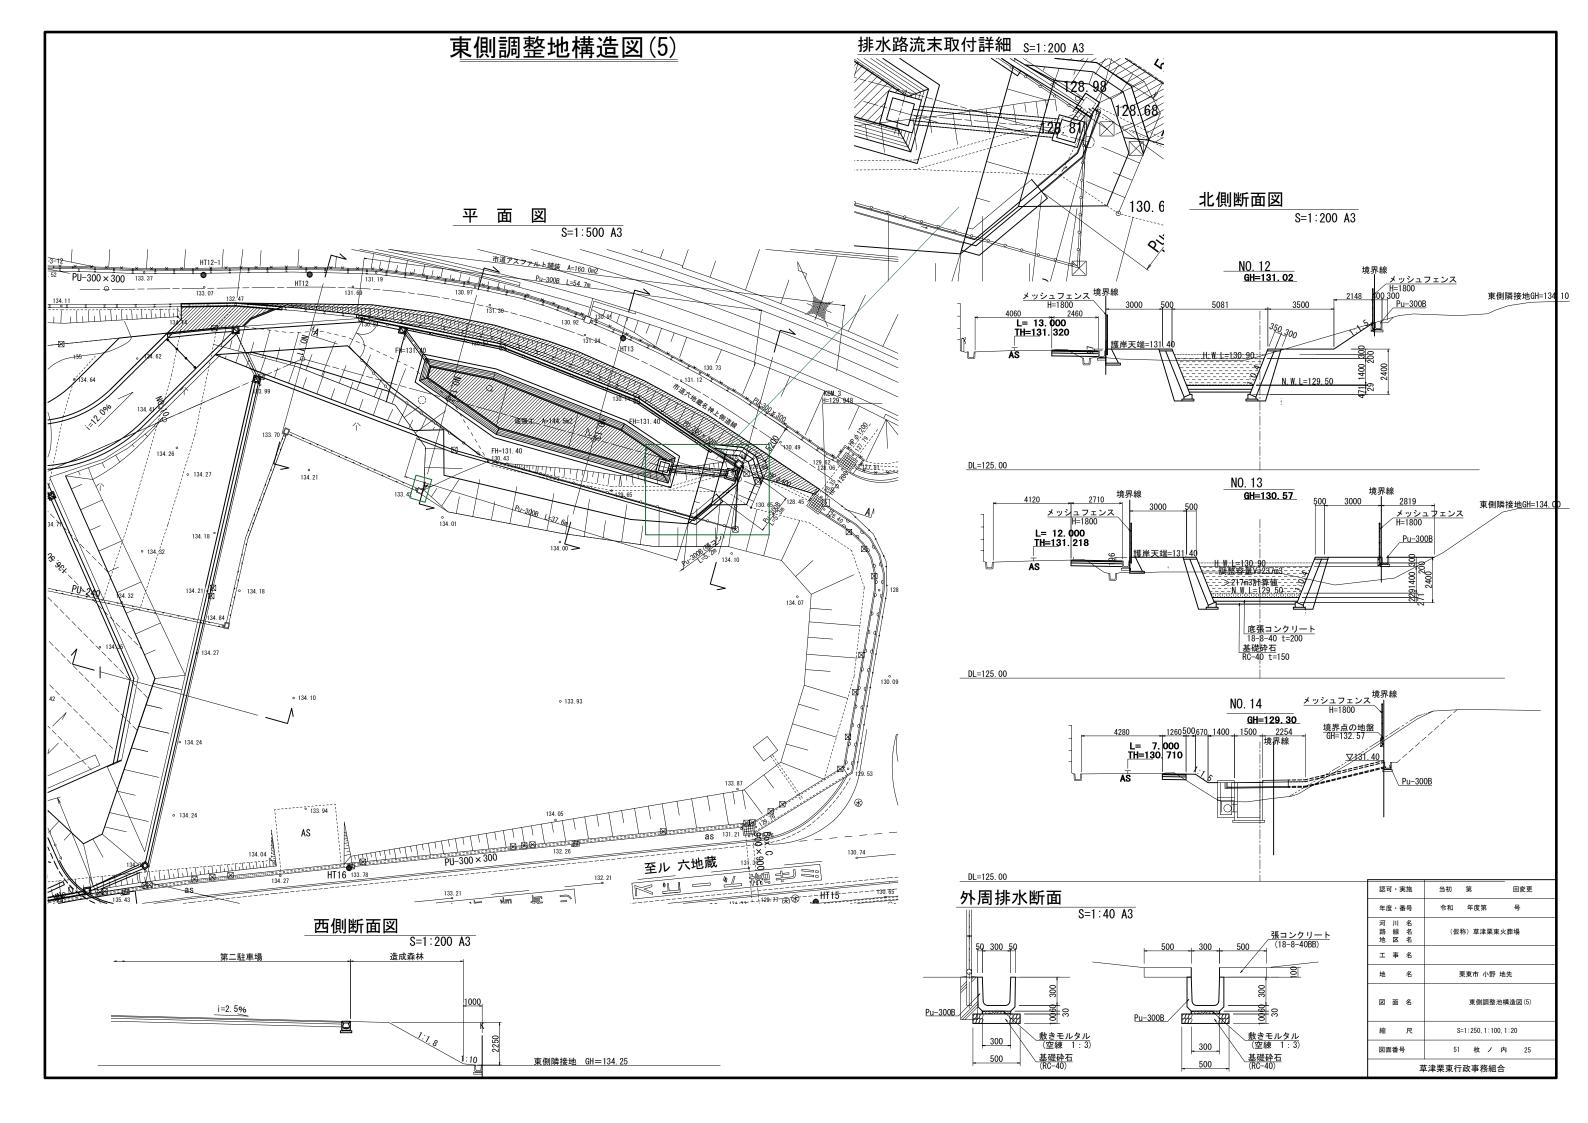

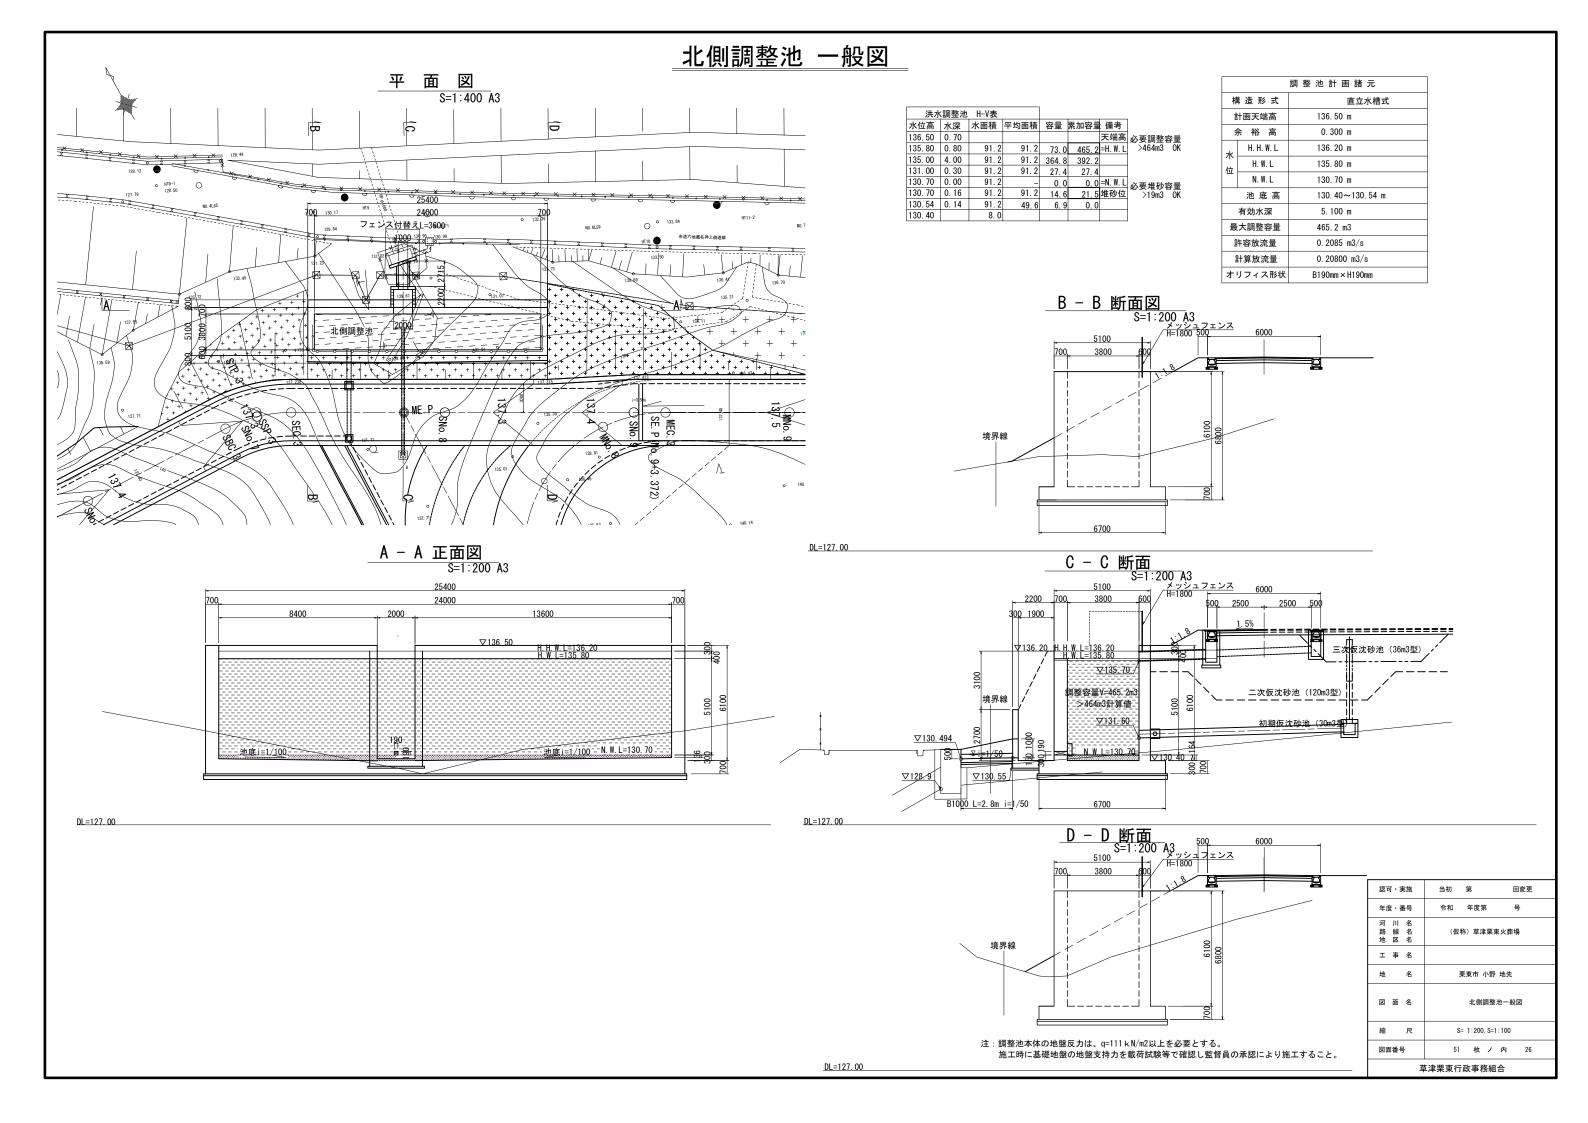

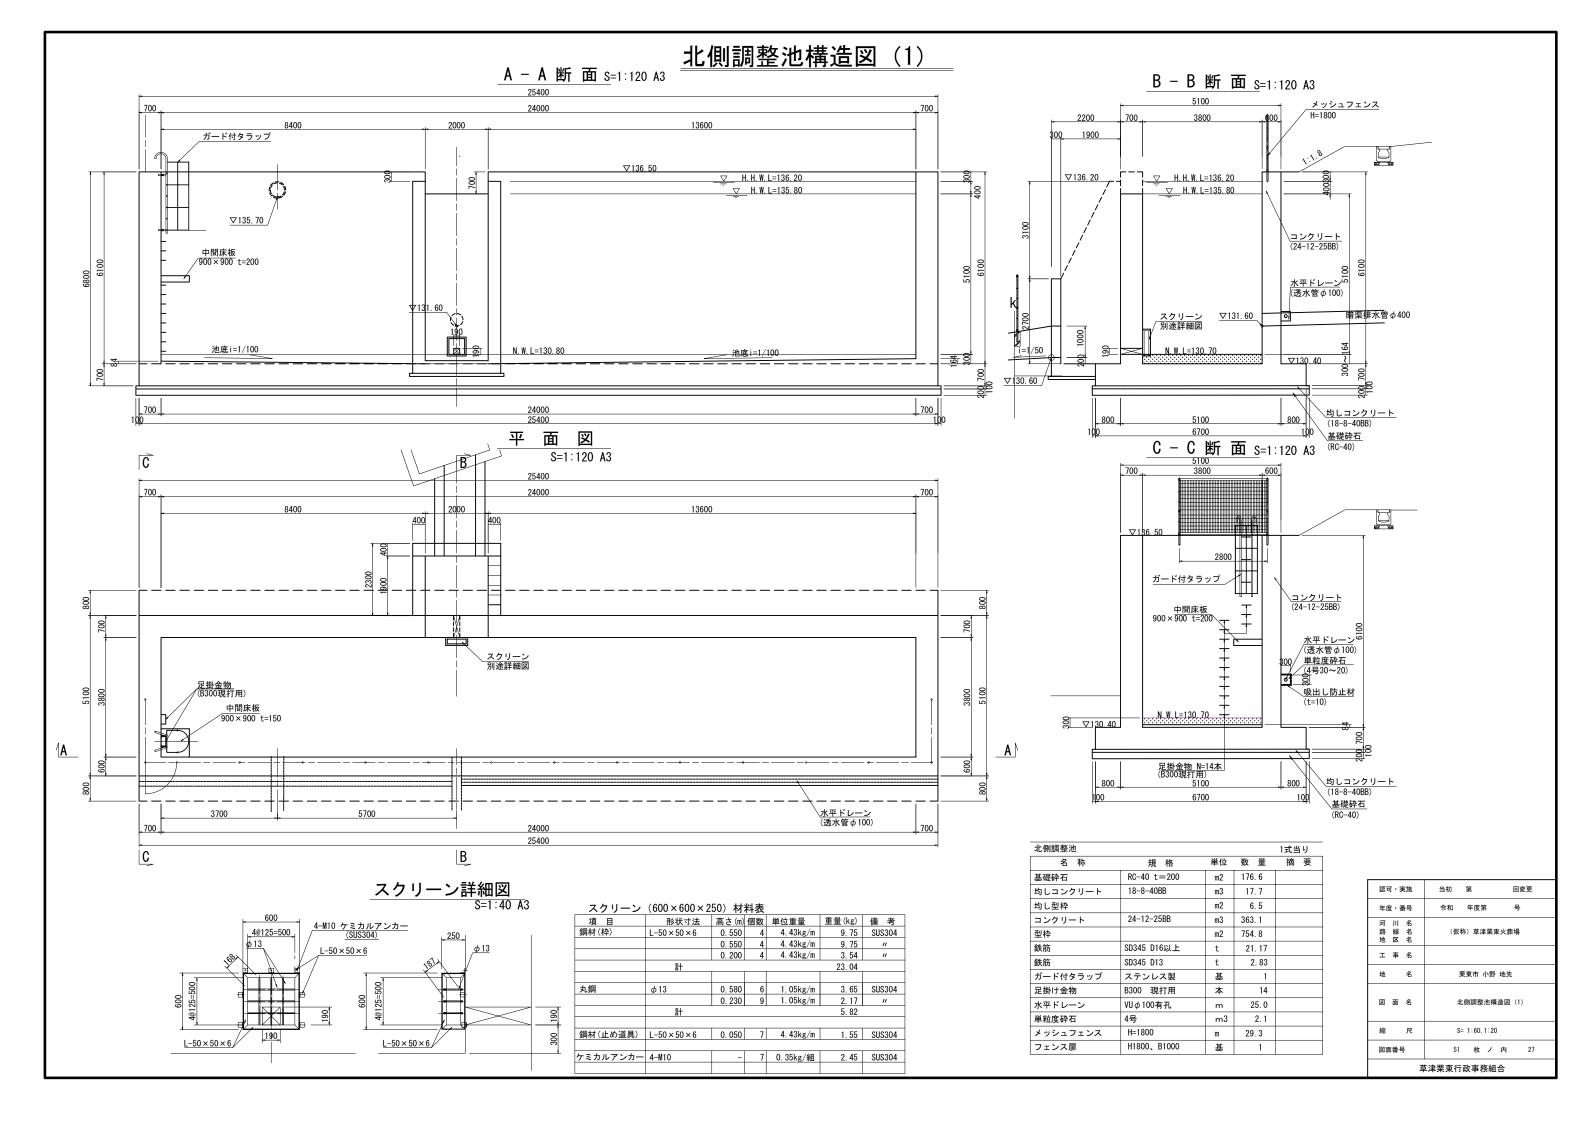

北側調整池構造図(2)


S=1:100 A3


縦 断 図


A — A 断 面


B - B 断 面

C — C 断 面

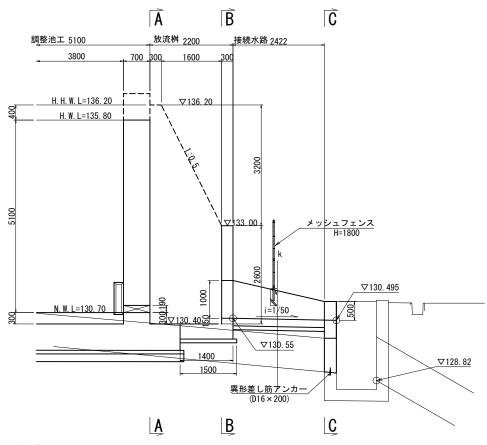


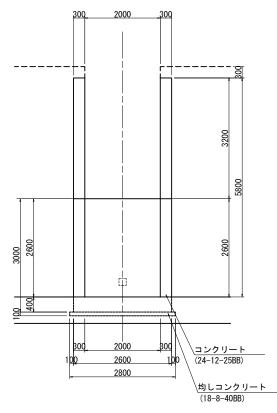

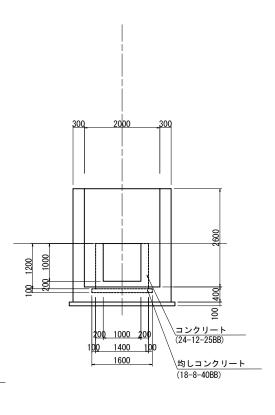

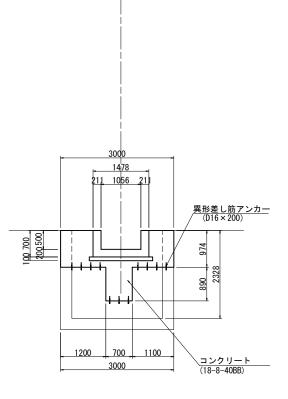


DL=127. 00	
	-

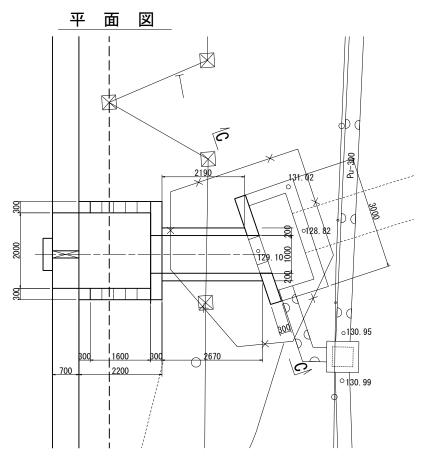


放流桝,接続水路		1式当り		
名 称	規 格	単位	数量	摘要
均しコンクリート	18-8-40BB	m3	0.8	
均し型枠		m2	1.1	
無筋コンクリート	18-8-40BB	m3	0. 9	
型枠		m2	6. 6	
鉄筋コンクリート	24-12-25BB	m3	9. 7	
型枠		m2	53. 3	
異形差し筋アンカー	D16 × 200	本	11	
鉄筋	SD345 D13	t	0. 22	

認可・実施	当初 第	回変更
年度・番号	令和 年度第	号
河 川 名 路 線 名 地 区 名	(仮称)草津栗東	東火葬場
工事名		
地 名	栗東市 小野	地先
図 面 名	北側調整池構	告図 (2)
縮尺	S=1:50	
図面番号	51 枚 ノ	内 28
卓	草津栗東行政事務組	合

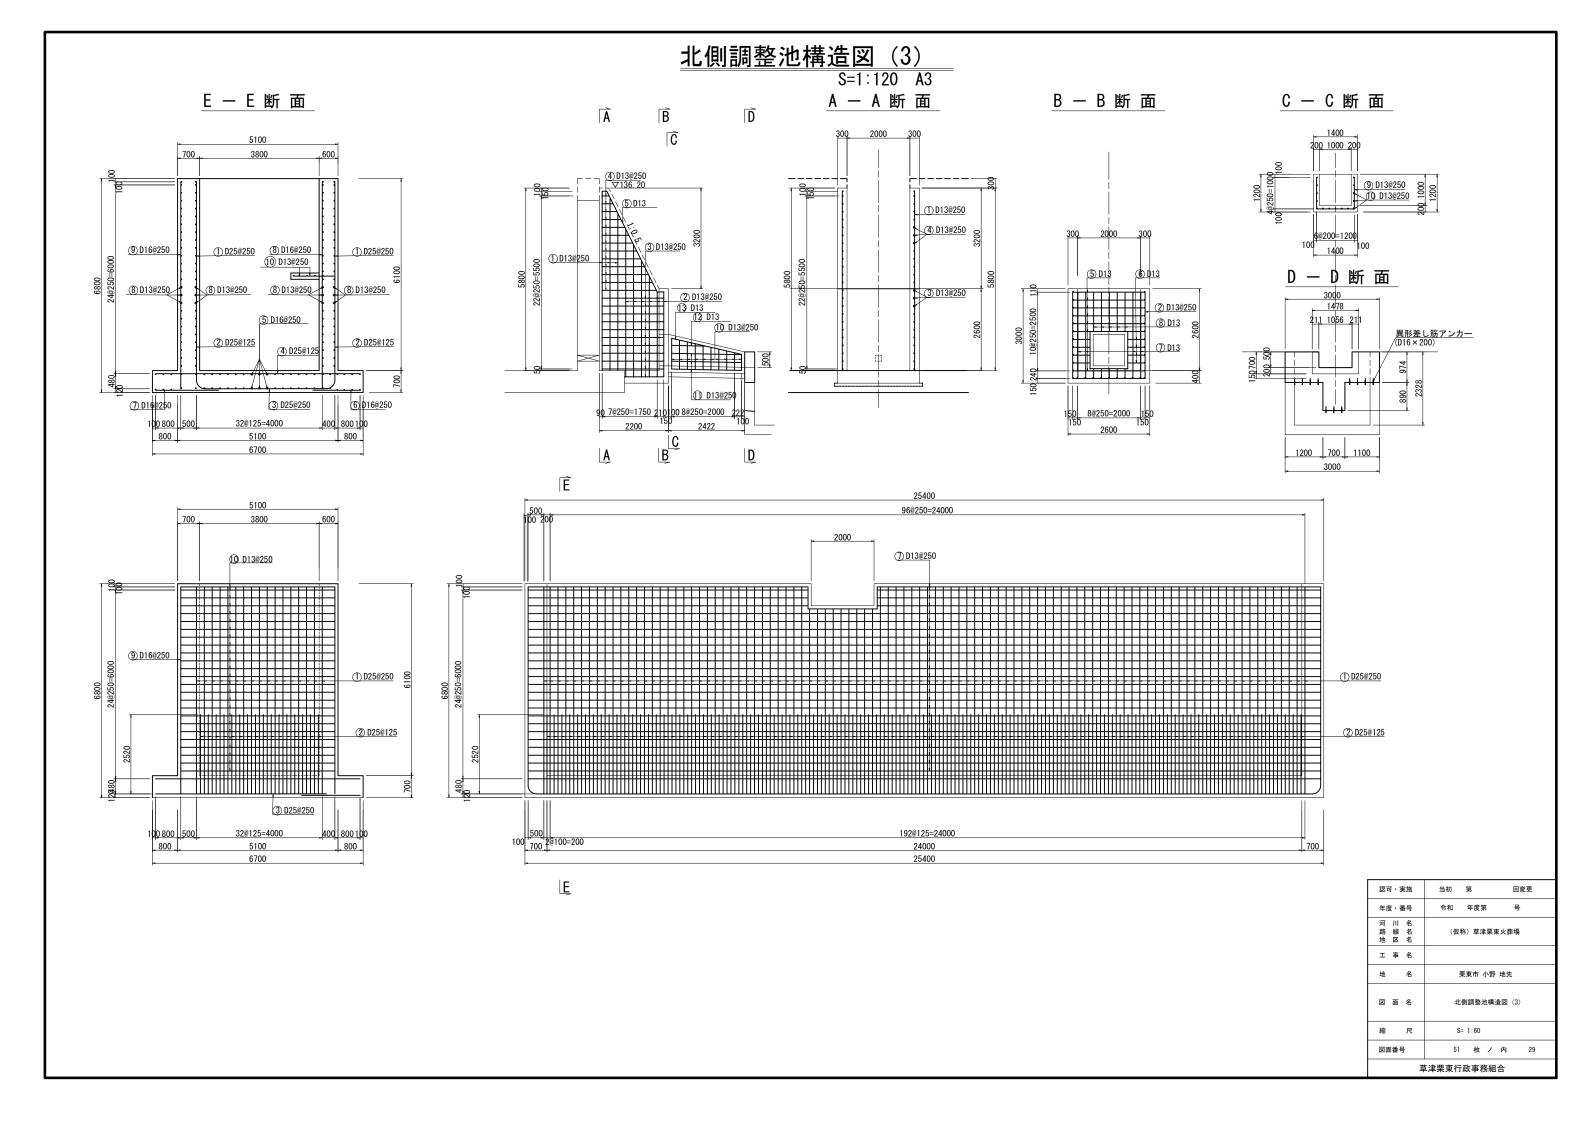

擁壁構造図 重力式擁壁-3 展開図 SV=1:40, SH=1:200 A3 重力式擁壁工 L=44000 7820 5160 14930 4180 11910 水抜きパイプ @2m/本 (VP φ 75) 天端▽131.40 天端▽131.40 (- 300 - 8 <u>裏込材</u> (RC-40) 吸出し防止材 $(300 \times 300 \text{ t=10})$ 不透水層 (18-8-25 t=50) ▽130.90 / ▽130.65 <u>∇130.65</u> コンクリート (18-8-40BB) 基礎砕石 <u>√130.40</u> 基礎工 L=44000 800~550 重力式擁壁-2

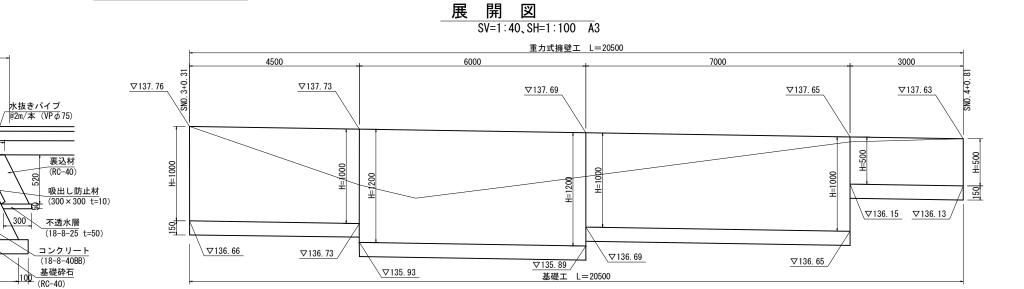

重力式擁壁-3				1式当り
名 称	規格	単位	数量	摘要
基礎砕石	RC-40 t=150	m2	39. 2	
コンクリート	18-8-40BB	m3	16.8	
同上型枠		m2	1.6	
水抜き孔	VP φ 75	本	22. 0	
吸出し防止材	300 × 300	枚	22. 0	
裏込材	RC-40	m3	5. 8	
不透水層	18-8-25 t=50	m3	0. 7	
伸縮目地	瀝青繊維質板 t=10	m2	1.5	

重力式擁壁−2				1式当り
名 称	規 格	単位	数量	摘要
基礎砕石	RC-40 t=150	m2	22. 6	
コンクリート	18-8-40BB	m3	13. 2	
同上型枠		m2	43.0	
水抜き孔	VP φ 75	本	11	
吸出し防止材	300 × 300	枚	11	
裏込材	RC-40	m3	3. 2	
不透水層	18-8-25 t=50	m3	0. 3	
伸縮目地	瀝青繊維質板 t=10	m2	1.3	

	<u>400</u> 500 水抜きパイプ @2m/本 (VP ϕ 75)	KNO. 3+0. 31	▽137.53	<u>⊼137.50</u> <u>04.90</u> 80	
H=900 入れ350以上	<u>裏込材</u> (RC-40) 	H=900			006=Н

∇136.63

展開図

SV=1:40, SH=1:100 A3

▽136.60 /

重力式擁壁工 L=4500

基礎工 L=4500

400 _ 500

1000~650

重力式擁壁-1

コンクリート (18-8-40BB)


基礎砕石 100 (RC-40)

150, 1=1200~500 根入れ350以上

基礎砕石 RC-40 t=150 m2 4.7 コンクリート 18-8-40BB m3 2.5 同上型枠 m2 8.6 水抜き孔 VP Ø 75 本 2 吸出し防止材 300×300 枚 2	重力式擁壁-1				1式当り
コンクリート 18-8-40BB m3 2.5 同上型枠 m2 8.6 水抜き孔 VP Ø 75 本 2 吸出し防止材 300×300 枚 2	名 称	規格	単位	数量	摘要
同上型枠 m2 8.6 水抜き孔 VP Ø 75 本 2 吸出し防止材 300×300 枚 2	基礎砕石	RC-40 t=150	m2	4. 7	
水抜き孔 VP Ø 75 本 2 吸出し防止材 300 × 300 枚 2	コンクリート	18-8-40BB	m3	2. 5	
吸出し防止材 300×300 枚 2	同上型枠		m2	8. 6	
	水抜き孔	VP φ 75	本	2	
裏込材 RC-40 m3 0.2	吸出し防止材	300 × 300	枚	2	
	裏込材	RC-40	m3	0. 2	
不透水層 18-8-25 t=50 m3 0.1	不透水層	18-8-25 t=50	m3	0. 1	

- 注: 放流桝の地盤反力は54kN/m2以上を必要とする。 施工時に基礎地盤支持力を載荷試験等で確認し監督員の承認後施工すること。
- 注: 重力式擁壁は、10m以内に1カ所伸縮目地(瀝青繊維質板t=10)を設置すること。

認可・実施	当初 第	回変更					
年度・番号	令和 年度第	뮥					
河 川 名 路 線 名 地 区 名	(仮称)草津栗東火葬場						
工 事 名							
地 名	栗東市 小野	野 地先					
図 面 名	擁壁	構造 図					
縮尺	SV= 1:20, SH=1:100	SV= 1:20, SH=1:50					
図面番号 51 枚 ノ 内 30							
草津栗東行政事務組合							

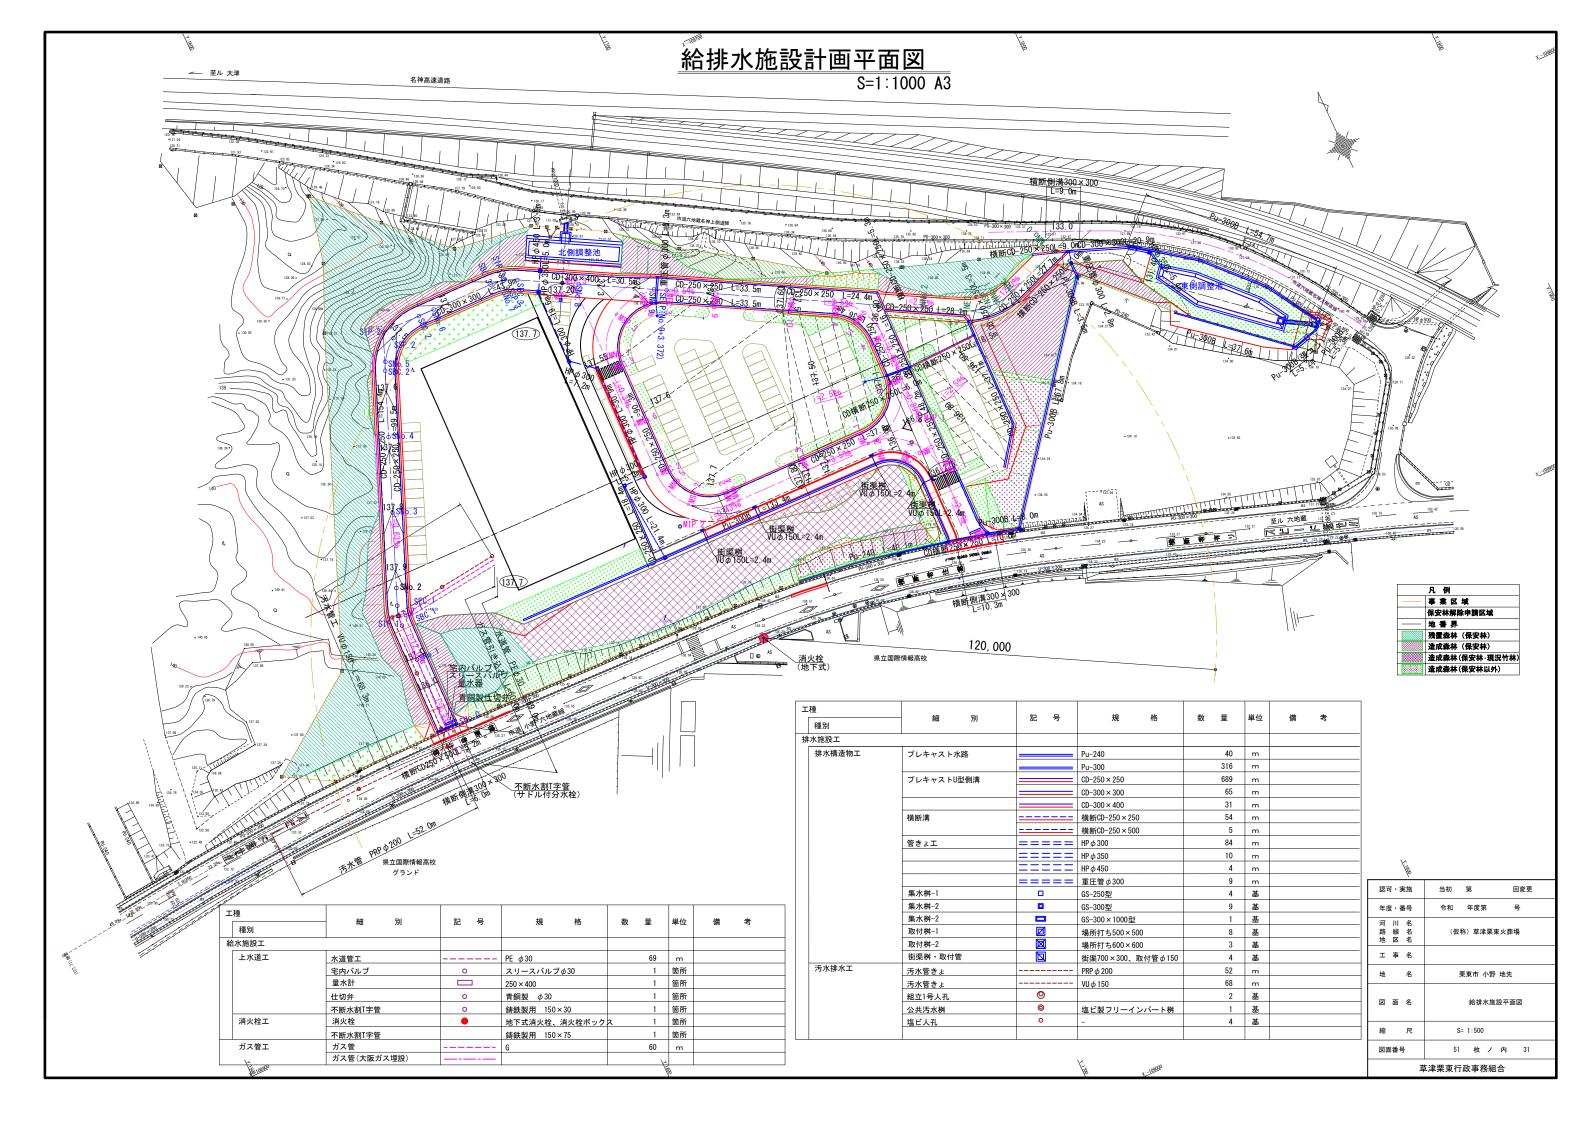

給排水施設構造図(1)

S=1:40 A3


横断側溝工

<u>かいチンが 蓋 T-25</u> B200 (受枠付、ボルト固定) CD側溝 横断 250x250

<u>均しコンクリート 18</u>-8-40


敷モルタル 1:3

CD-250 × 250

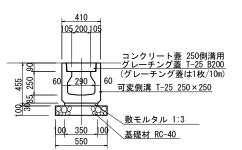


CD-300 × 300

排水路工

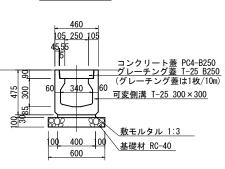


CD-300 × 400

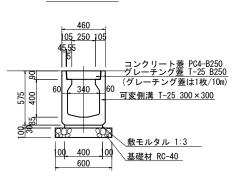

Pu-300B

Pu-240

500

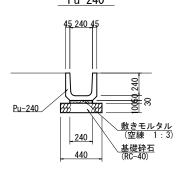


横断CD-250×500

00 350 00

550

__横断CD-250×250

410 105 200 105

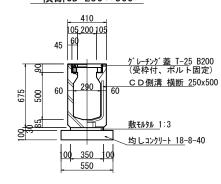



横断管きょ構造図

HP φ 450 90° 固定


HP *ϕ* 350 90° 固定

HP∮300 90°固定

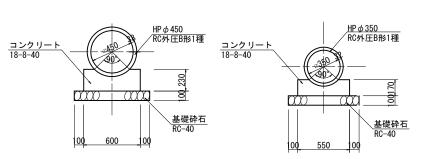

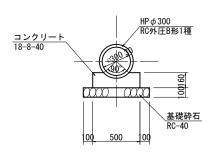


重 圧 管

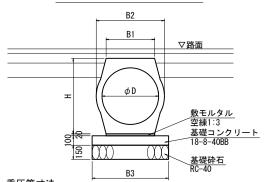

重圧管寸法

呼び径	寸 法										
(D) mm	B1 mm	B2 mm	B3 mm	H	製品重量 kg	製品長					
300	272	384	470	436	380	2000					
400	354	500	550	595	595	2000					


認可・実施	当初 第	回変更						
年度・番号	令和 年度第	号						
河 川 名 路 線 名 地 区 名	(仮称) 草津栗東火葬場							
工 事 名								
地 名	栗東市 小野 地先							
図 面 名	給排水施設構造図(1)							
縮 尺	S= 1 : 20							
図面番号 51 枚 ノ 内 32								

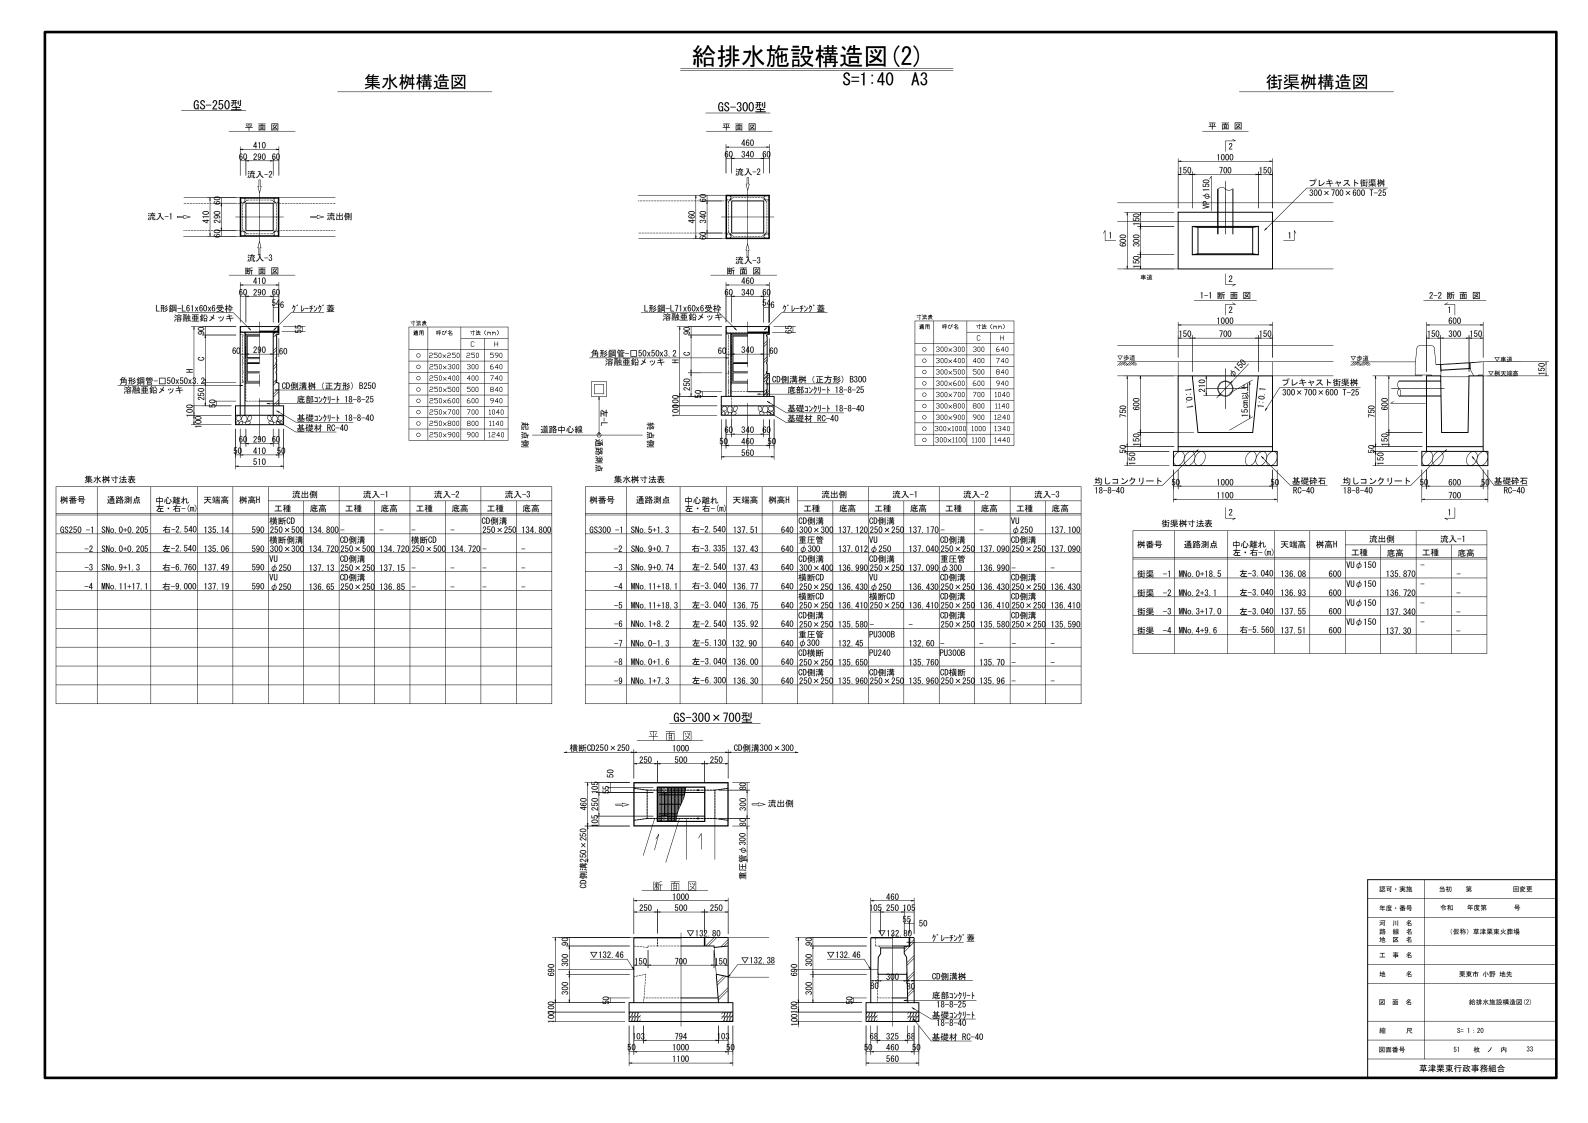

給排水施設構造図(3)

 $_{-600} \times 600$

現場打集水桝構造図 S=1:40 A3

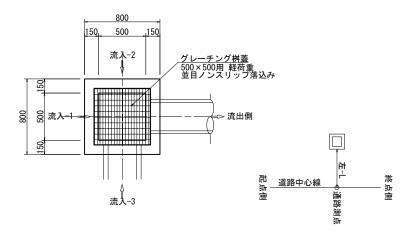

集水桝寸法表			

桝番号	通路測点	中心離れ	天端高	桝高H	流出	出側	流	ሊ−1	流	∖ −2	流	ኢ−3
17年 万	通时 例示	左・右-(m)		177 (=) 11	工種	底高	工種	底高	工種	底高	工種	底高
					$HP \phi 300$				Pu-300B		Pu-300B	
現打500-1	MNo. 4+14. 2	左-14.840	137. 50	0. 700	·	137.000	_	-		137. 150		137. 150
					$HP \phi 300$				$HP \phi 300$			
現打500-2	MNo. 5+6. 4	左-2.540	137. 60	1. 100		136, 733				136, 733	-	-
					$HP \phi 300$						$HP \phi 300$	
現打500-3	MNo. 5+6. 4	左-8.700	137. 60	1.000		136. 786	-	-	-	-		136. 786
					$HP \phi 300$				$HP \phi 300$			
現打500-4	MNo. 6+17. 5	左-2.540	137. 51	1. 300		136. 424	-	-		136. 424	-	-
					$HP \phi 300$		$HP \phi 300$				$HP \phi 300$	
現打500-5	MNo. 6+19. 6	左-9.760	137. 50	1. 300		136. 352		136. 352	-	-		136. 352
					Pu-300B		Pu-300B					
現打500-6	NNo. 0+0. 2	左-8.680	133. 99	1.000		133. 690		133. 690		-	-	-
					Pu-300B		CD横断		CD側溝			
現打500-7	MNo. 0-0. 6	右-4.000	135. 73	0. 500			250×250		250×250	135. 390	-	-
					Pu-300B		Pu-300B		Pu-300B			
現打500-8	MNo. 0-2. 7	右−12.10	135. 20	0.700		134.65	1	134. 650		134. 90	l-	-

集水桝寸法表


未	火桝寸 法表											
桝番号	通路測点	由心離れ	天端高	桝高H	流出	出側	流	∖ −1	流	ሊ−2	流	∖ −3
1/1田 つ	通過例無	中心離れ 左・右-(m)	八州间	(m)	工種	底高	工種	底高	工種	底高	工種	底高
					HP ϕ 350		CD側溝		$HP \phi 300$			
現打600-1	SNo. 7+9. 6	右-2.540	137. 20	1. 300		<u> 136. 106</u>	300×300	136.810		136, 156	-	-
TEL+T 000 0	ON. 7.0 C	+ 0 540	107.00		HP ϕ 450		HP ϕ 350		CD側溝		CD側溝	100 710
現打600-2	SNo. 7+9. 6	左-2.540	137. 20	1.600		135. 806		135, 906	250×250	135.860	300×400	136. 710
					HP ϕ 350		CD側溝					
現打600-3	東側調整池付近		131.40	0. 700		130. 900	300×300	131.010	-	-	-	-

消火栓構造図 S=1:20 A3


<u>消火栓ボックス(円形3号)</u> レジコンボックス(水協規格) <u>φ75 H=1.00m</u>


田形3号・鉄蓋 (ダクタイル製) (消火柱開閉キー付) 円形3号・RB50 (A) 200 の8 の76 円形3号・RB50 (C) 300 円形3号・RB50 (P) 40 既設管DCIP φ 150


地下式単口消火栓 φ75 フランジ短管 φ75 サドル分水栓 φ150×φ75 仕切弁付きフランジ式

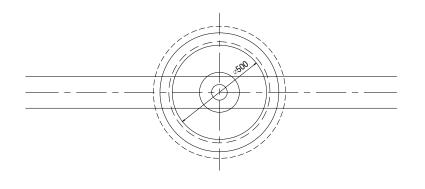

認可・実施	当初	第	回変更						
年度・番号	令和	年度第	号						
河 川 名 路 線 名 地 区 名	(仮称)草津栗東	東火葬場						
工事名									
地 名	栗	東市 小野	地先						
図 面 名	給排水施設構造図(3)								
縮尺	S=	1:20 1	:10						
図面番号	51	枚ノ	内 34						
草津栗東行政事務組合									

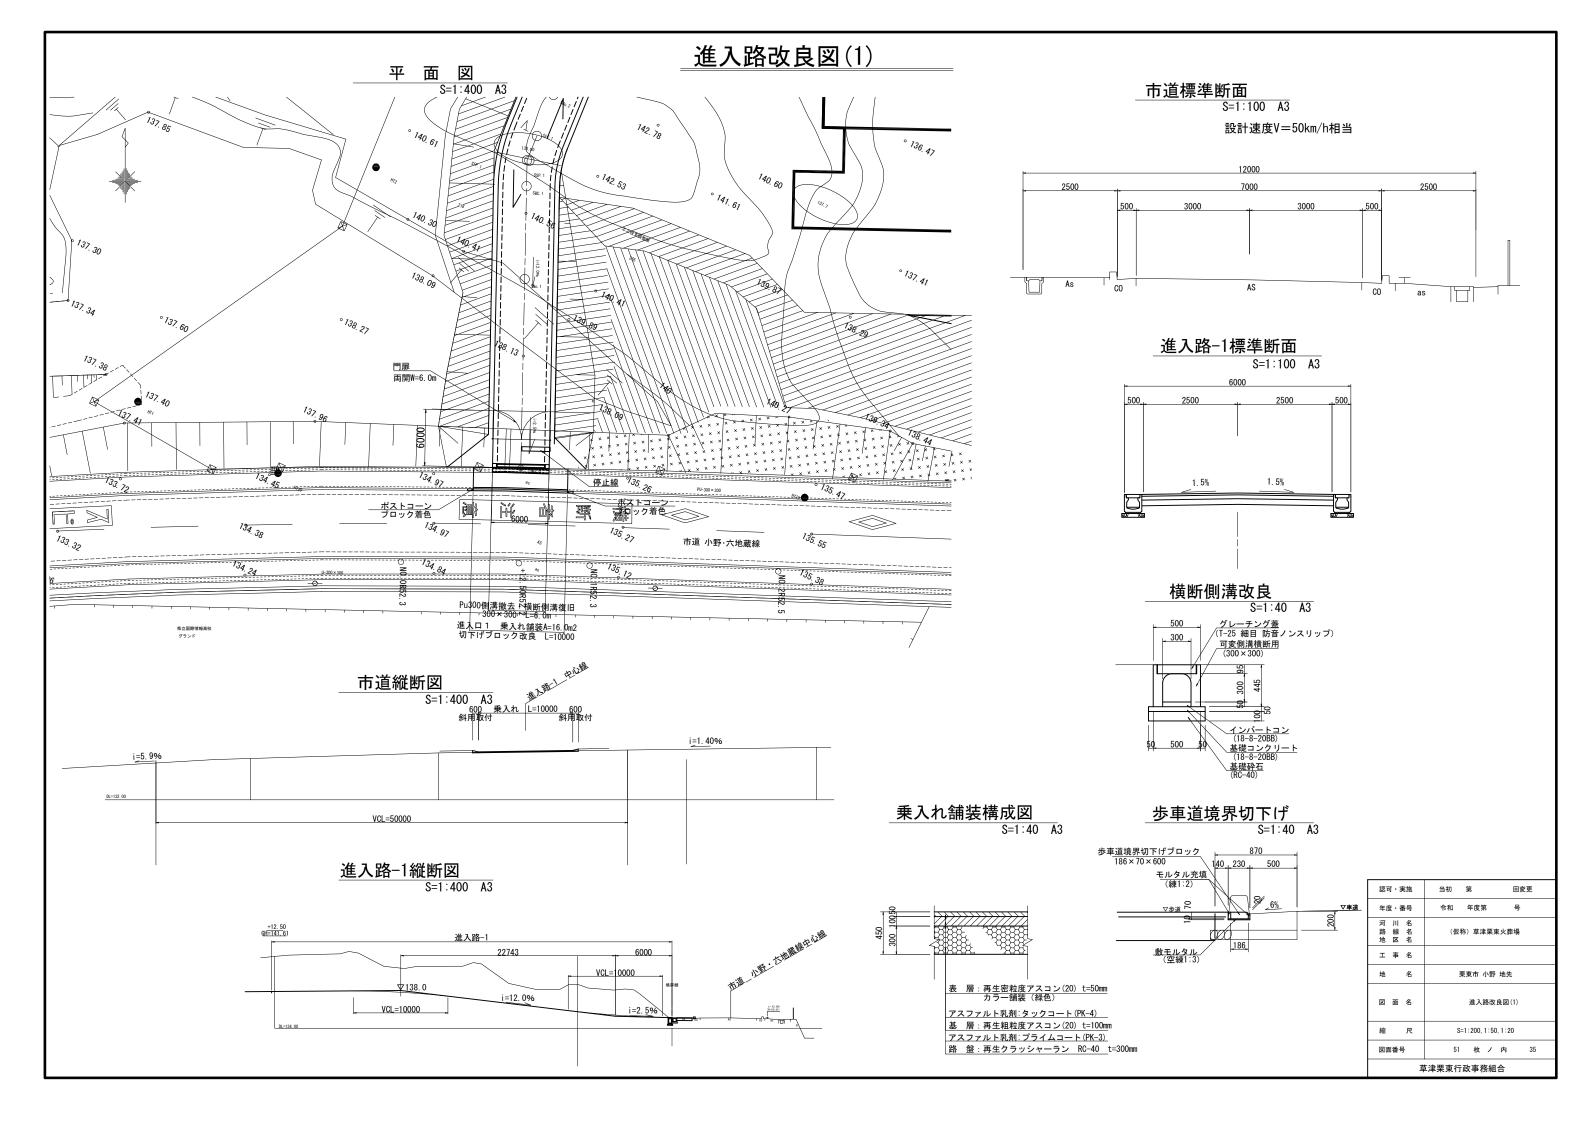

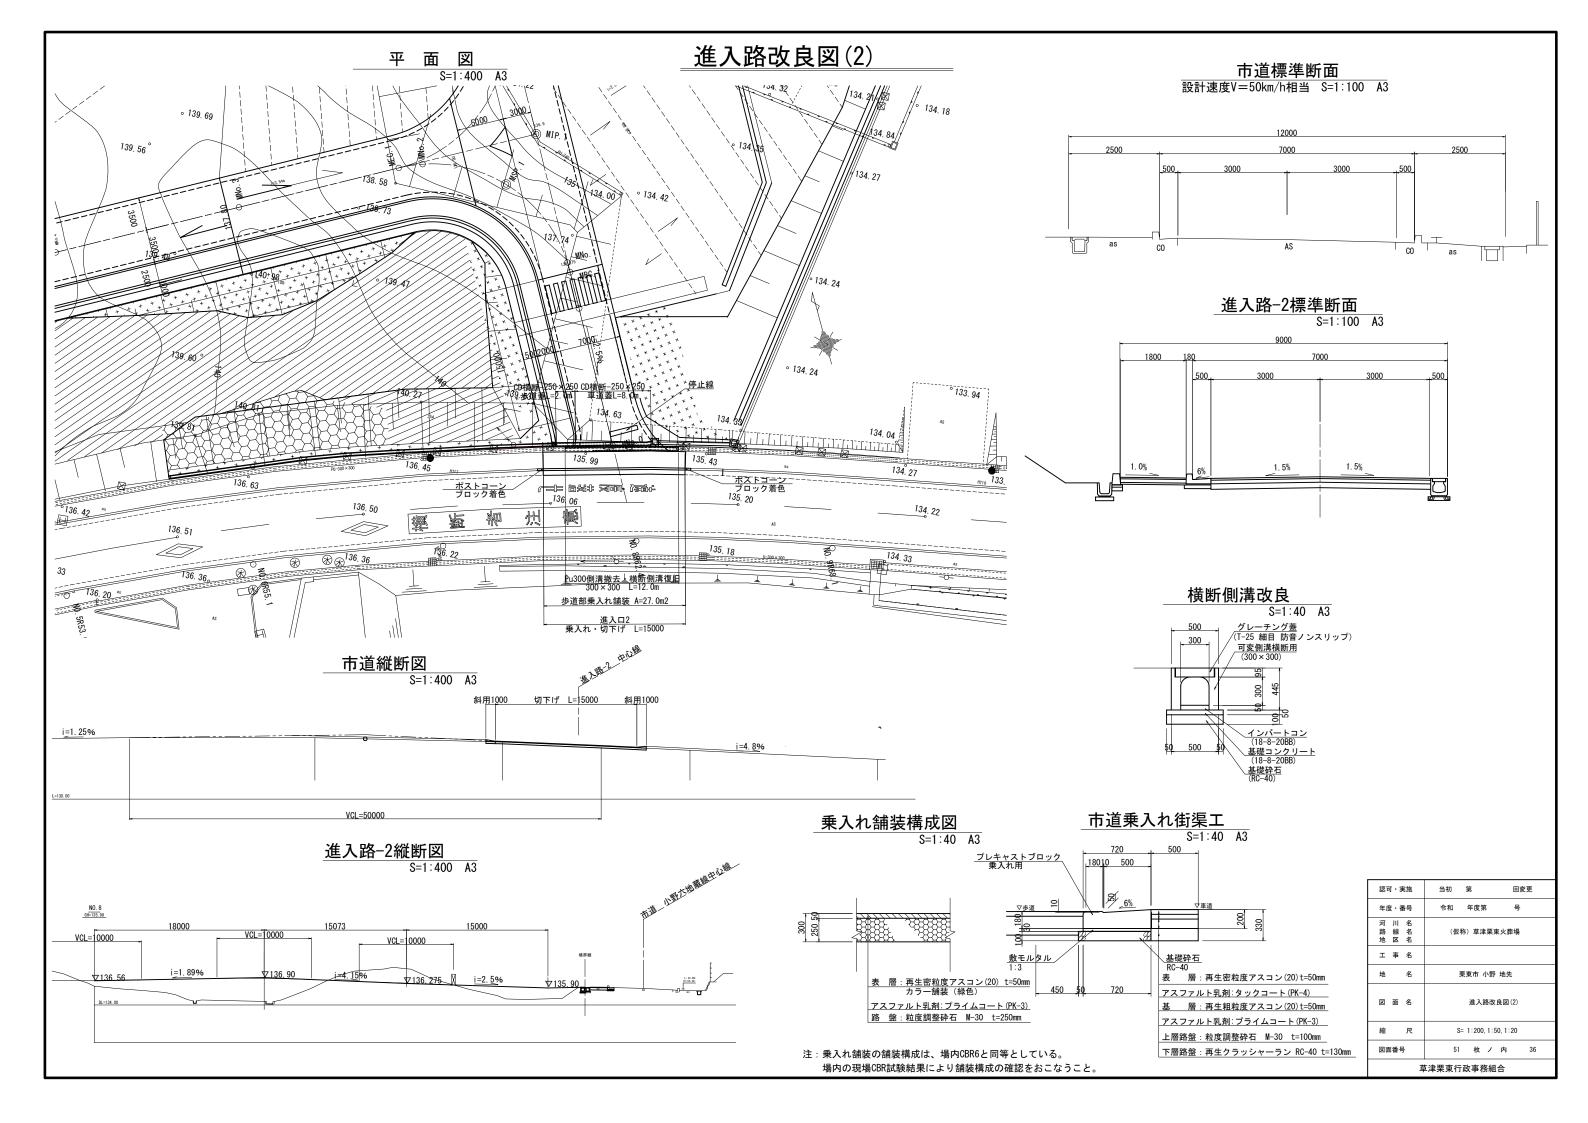


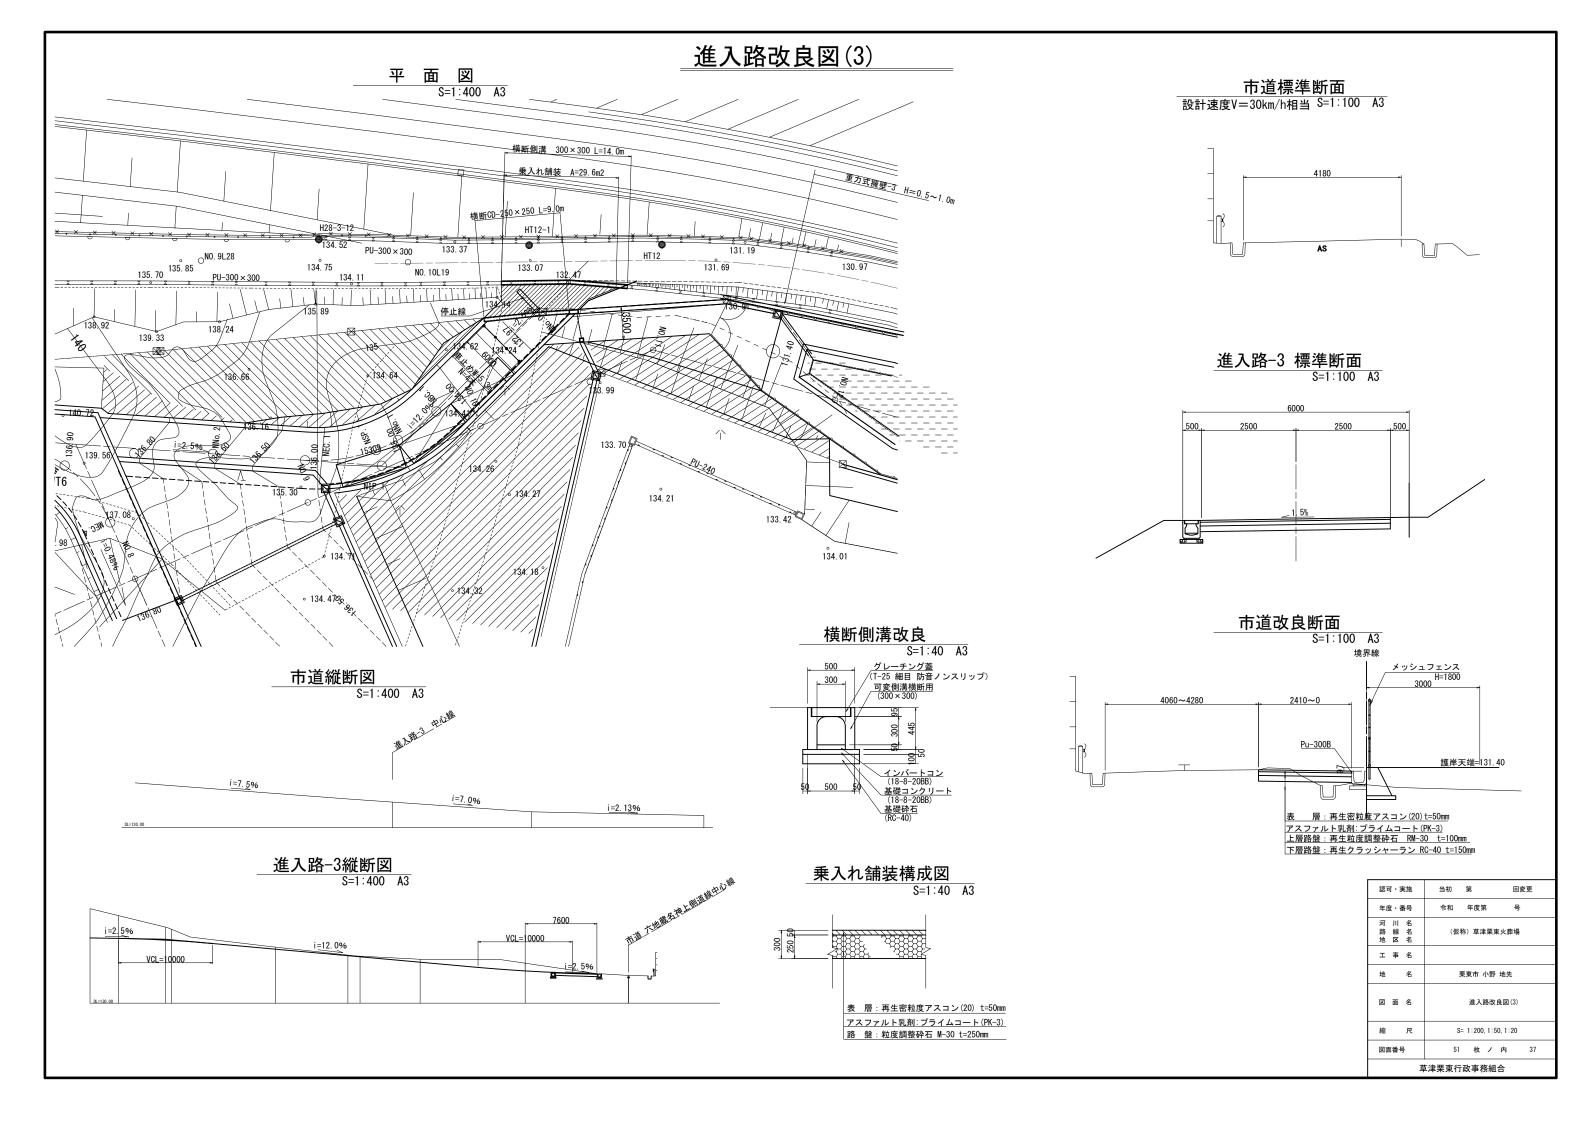

付帯施設構造図(1)


街渠工構造図


地先境界工 S=1:20 A3 S=1:40 A3

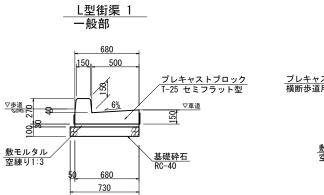


注: L型街渠(一般部)の区間は、10mに1カ所水抜き用ブロックとする。

__L型街渠 2__ 横断歩道部 163 500 プレキャストブロック 横断歩道用 □ 100 | 100 | 100 ▽車道 基礎砕石 RC-40 730

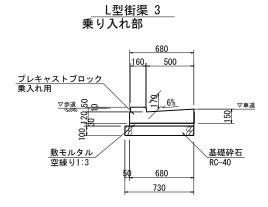


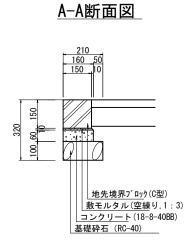


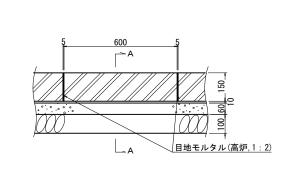


側面図




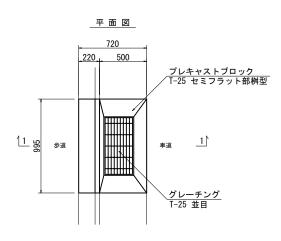


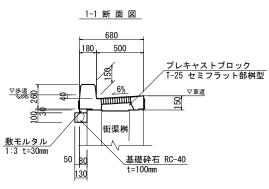



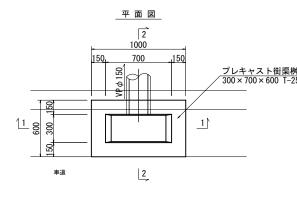


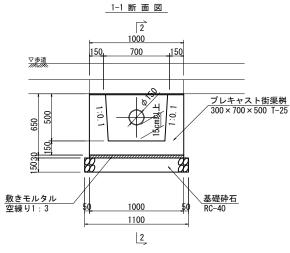

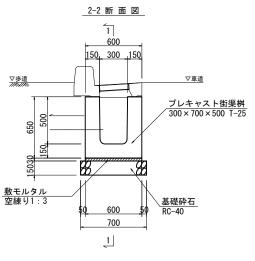


認可・実施	当初 第	回変更
年度・番号	令和 年度第	号
河 川 名 路 線 名 地 区 名	(仮称)草津引	栗東火葬場
工事名		
地 名	栗東市 小	野 地先
図面名	付帯施設構	造図(1)
縮尺	S= 1:20, S=	=1:10
図面番号	51 枚 .	ノ内 38
	· 草津栗東行政事務:	組合

立入防止柵(H=1.80m)

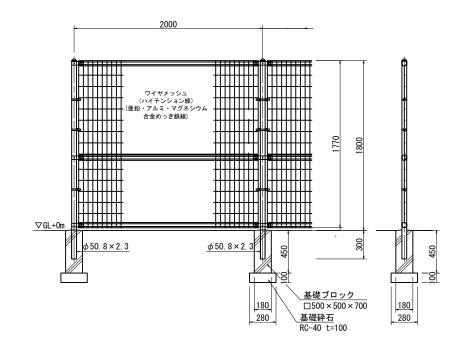


<u>車止め(ボラード)</u> 進入路-1、-3

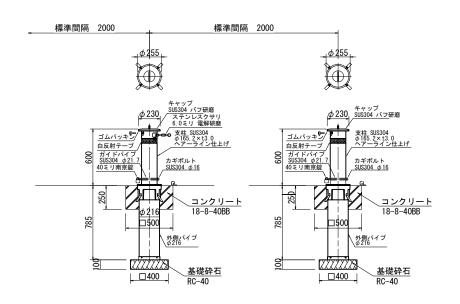


付帯施設構造図(2)


S=1:40 A3


門扉 (H1.80m-B4.0m)

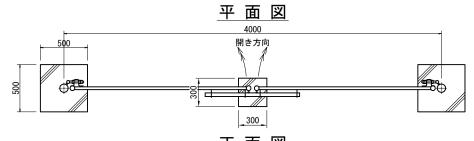

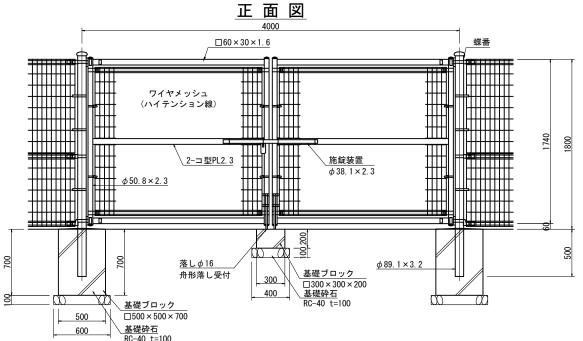


門扉 (H1.80m-B1.0m)

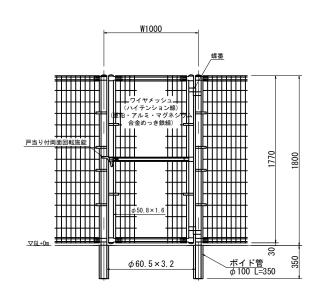


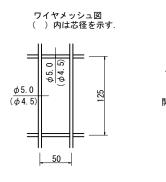

門柱・扉枠位置関係図

認可・実施	当初 第	回変更
年度・番号	令和 年度第	号
河 川 名 路 線 名 地 区 名	(仮称)草津	栗東火葬場
工 事 名		
地 名	栗東市 小	野 地先
図面名	付帯施設棒	造図 (2)
縮尺	S= 1 : 20	
図面番号	51 枚 .	ノ内 39
費	津亜亩行政事務	組合

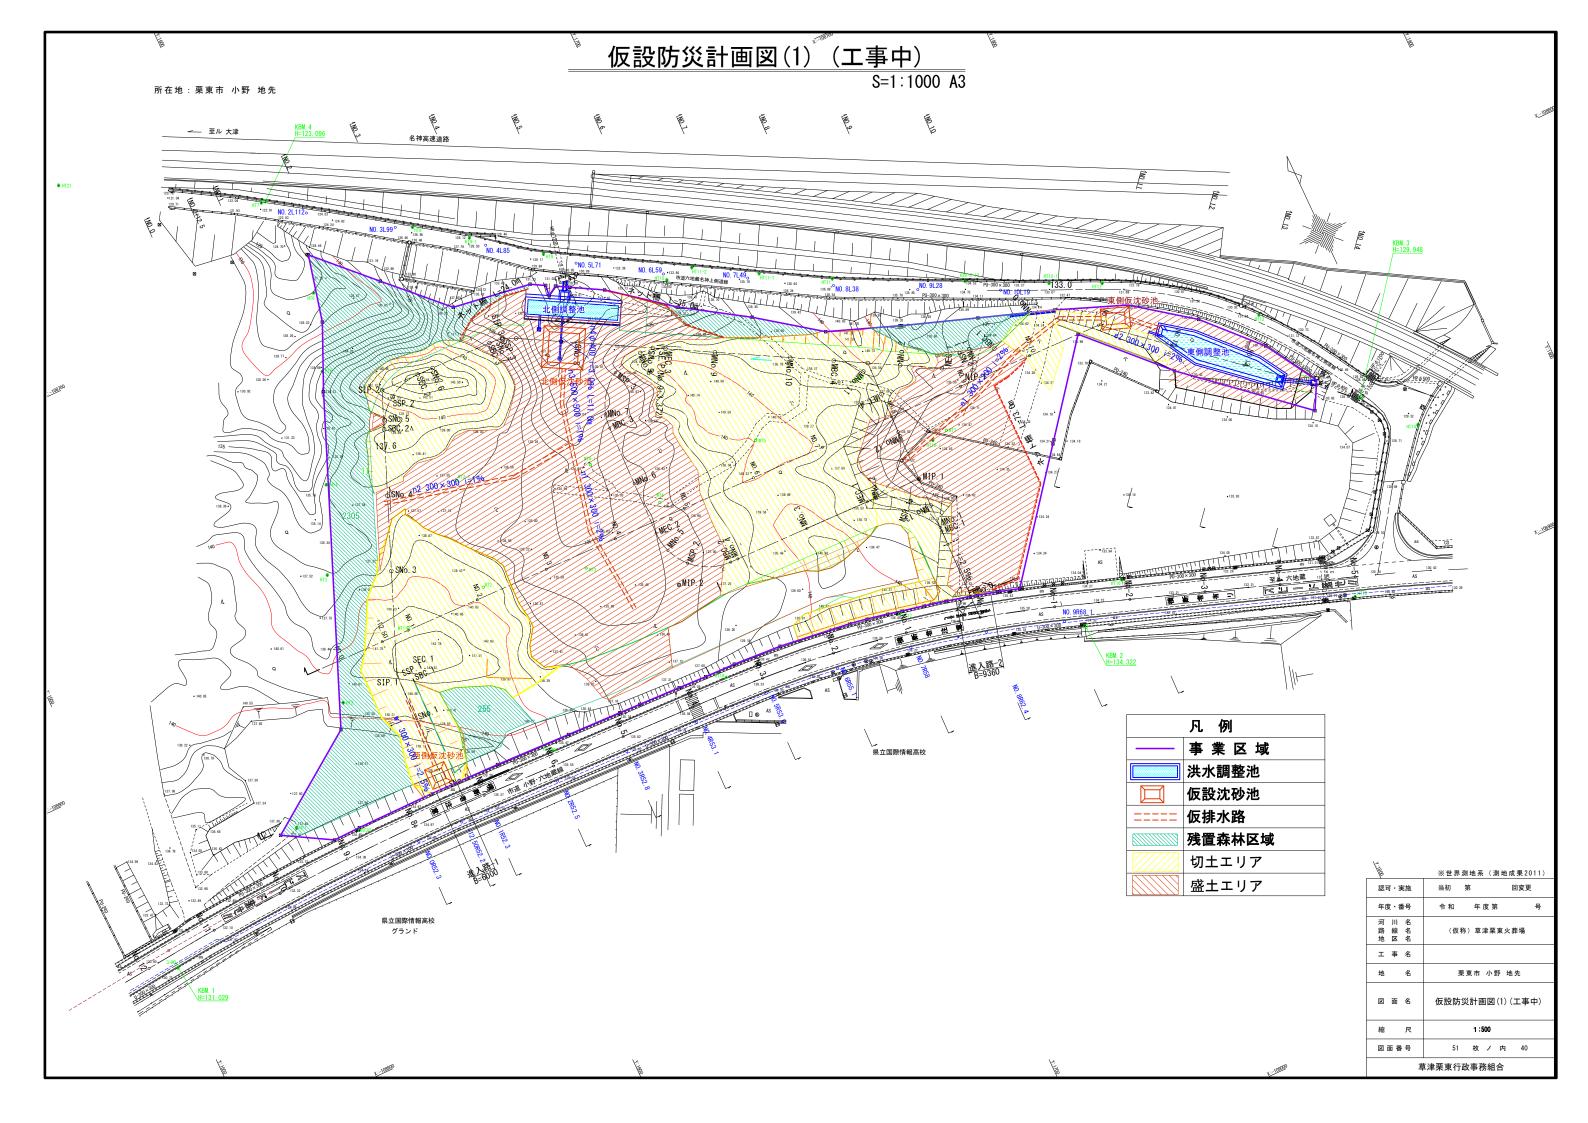

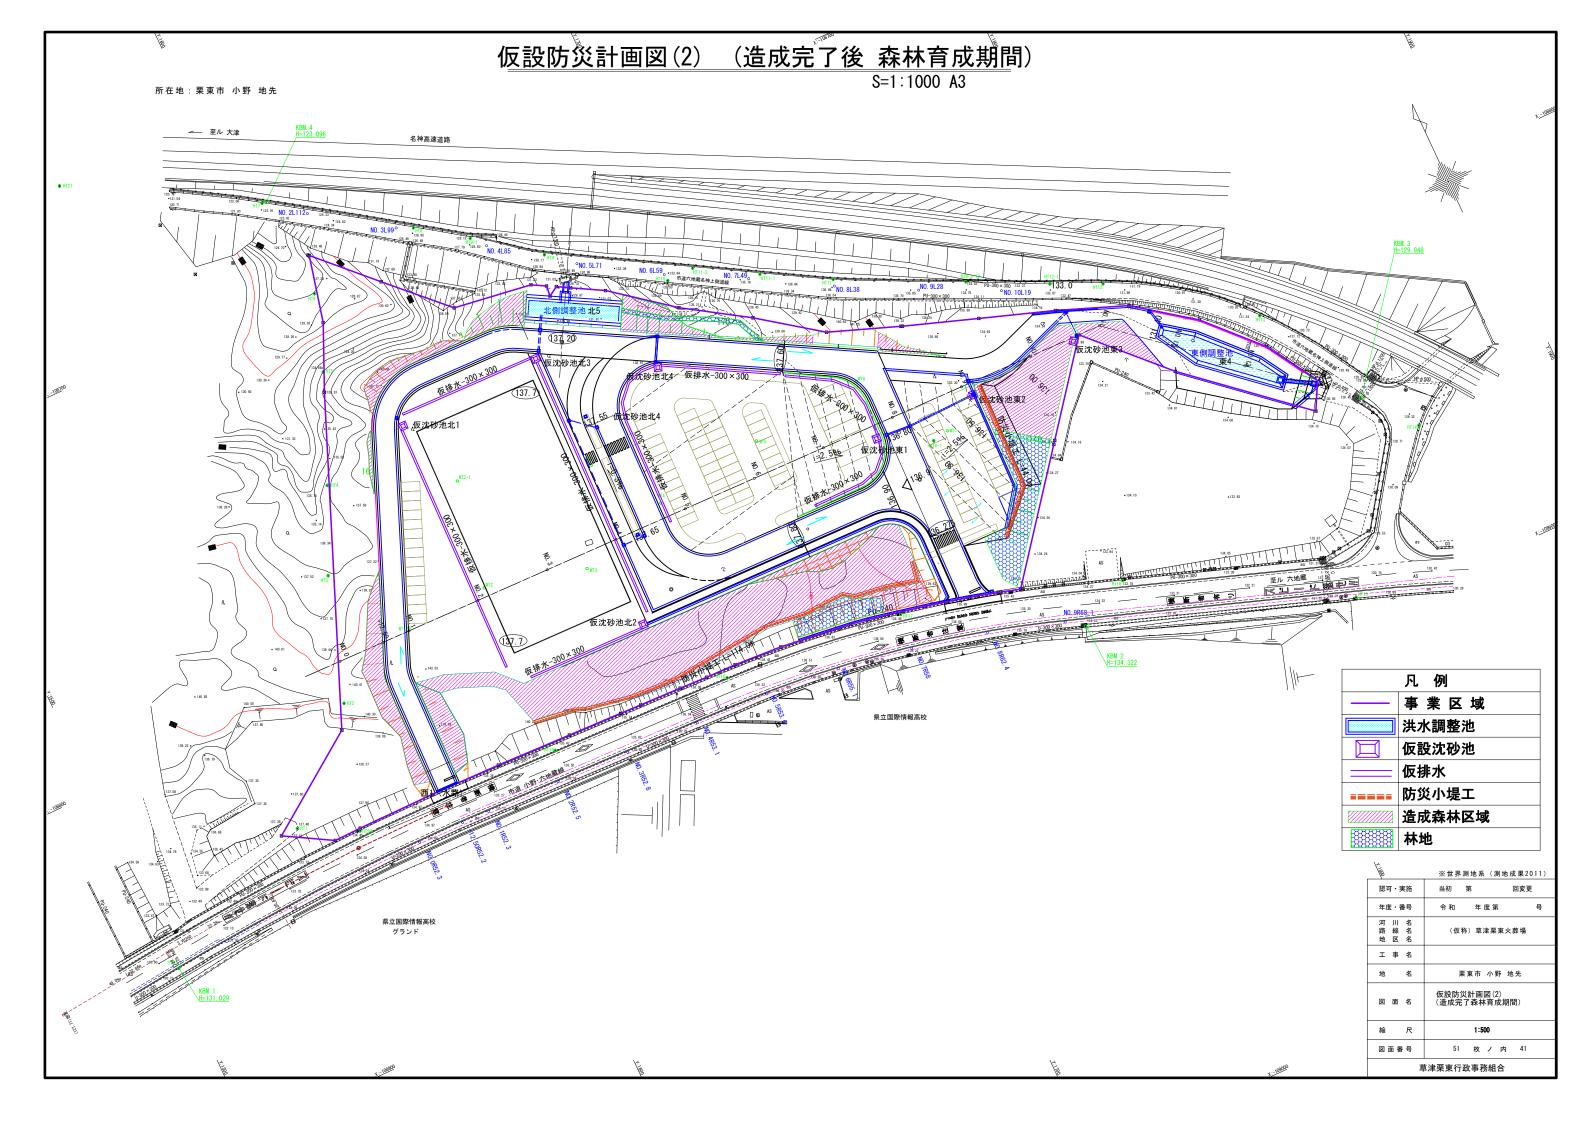

仮設防災構造図

S=1:60 A3


仮 排 水 エ


仮設沈砂池工


ネット柵工






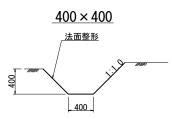


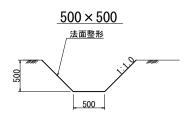

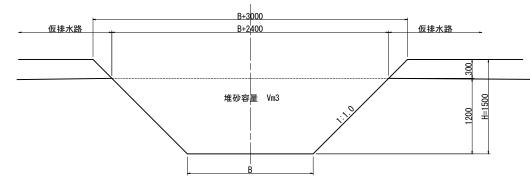

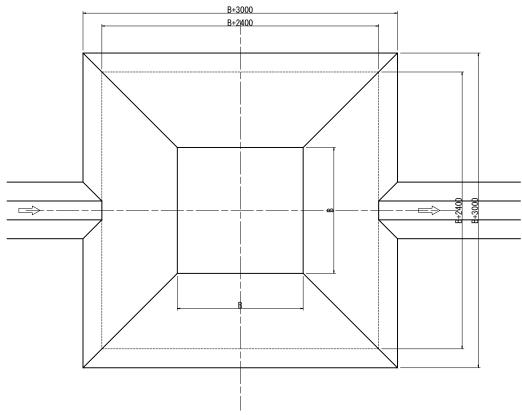


防 災 小 堤 工

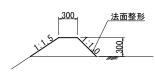

仮沈砂池一覧表

型式	B 底幅	深さH(堆砂深)	V 堆砂量m3	摘要
V 5型	1000 × 1000	1500 (1200)	5	
V 10型	2000 × 2000	1500 (1200)	14	
V 20型	3000 × 3000	1500 (1200)	23	
Ⅴ 30型	4000 × 4000	1500 (1200)	34	

認可・実施	当初 第 [回変更
年度・番号	令和 年度第 ·	号
河 川 名 路 線 名 地 区 名	(仮称) 草津栗東火葬	89
工 事 名		
地 名	栗東市 小野 地先	
図 面 名	仮設防災構造図	
縮 尺	S=1:30	
図面番号	51 枚 ノ 内	42
Ī	 草津栗東行政事務組合	

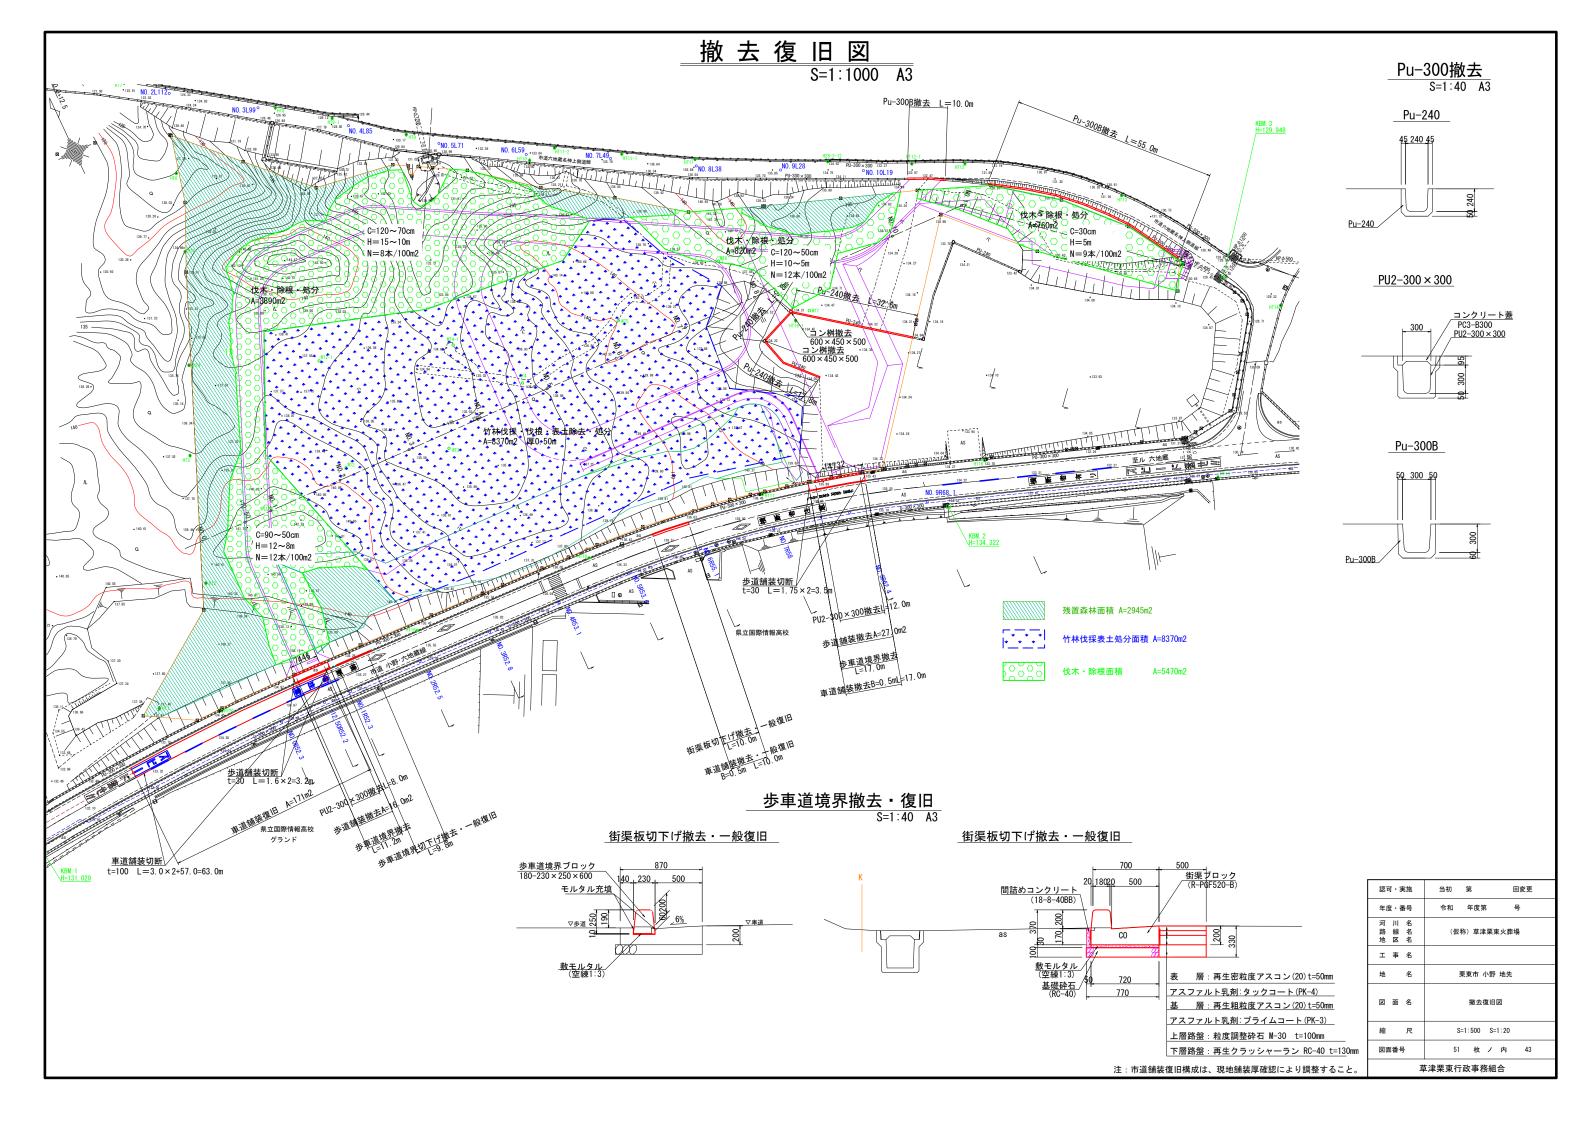

汚水施設縦断図 汚水縦断図 SV=1:200 SH=1:500 A3 140.00 140.00 標準断面図 S=1:60 A3 ▽137.70 市道下埋設 (公共下水) 135.00 仮復旧 本復旧 DL= 130.00 流域番号 市道埋設公共下水 敷地内埋設私道下水 PRP ϕ 200 管 径 VU φ 150 人孔間距離 16. 20 26.00 26.00 5. 11 16.00 15. 50 15.50 延 長 26. 00 26. 00 5. 11 16.00 16. 20 15. 50 15. 50 ζQ 15. 0 勾 配(‰) 22. 0 49.0 26. 0 022 306 230 0.854 0.834 1.312 195 600 007 327 009 <u> PRP φ 200</u> 土 被 -.0 計画地盤高 場<u>内通路下埋設</u> (私道下水) 33. 767 34. 362 33. 596 33. 591 134. 602 35. 772 253 55 88 88 管 底 高 86 35. 000 追加距離 0. 3·h·2+759 000 110 単 距 離 人孔番号 _Q 540 VU φ 150 砂基礎/ 当初 第 回変更 年度・番号 (仮称) 草津栗東火葬場 工 事 名 地 名 栗東市 小野 地先 図面名 汚水施設縦断図 参考図


SV=1:100 SH=1:250, S=1:30 51 枚ノ内 44


草津栗東行政事務組合

注: 管路の延長は、既設構造物から延長等調査により調整する。


ガス管縦断図

ガス管縦断図 SV=1:400 SH=1:500 A3

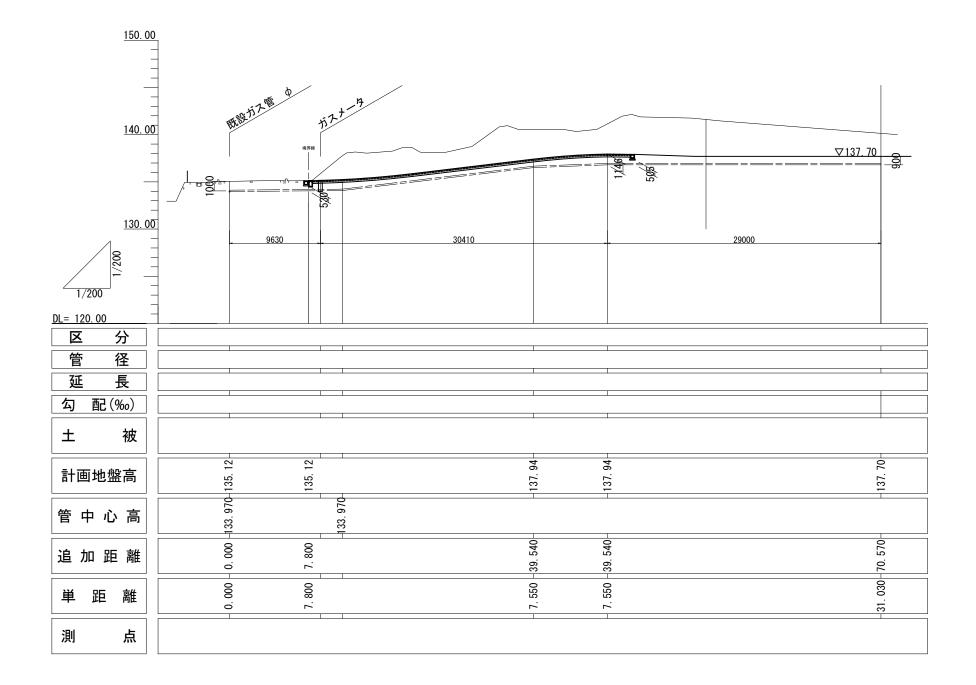

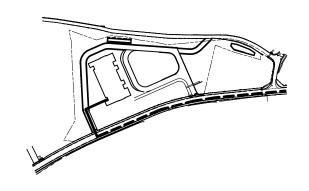


標準断面図 S=1:40 A3

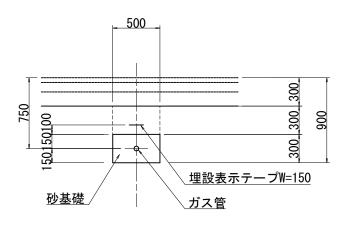

認可・実施	当初 第	回変更
年度・番号	令和 年度第	号
河 川 名 路 線 名 地 区 名	(仮称) 草津	栗東火葬場
工事名		
地 名	栗東市 /	小野 地先
図 面 名	ガス管縦断[図 参考図
縮尺	SV=1:200	SH=1:250. S=1:20
図面番号	51 枚	ノ内 45
草	草津栗東行政事務	· · · · · · · · · · · · · · · · · · ·


水道管縦断図

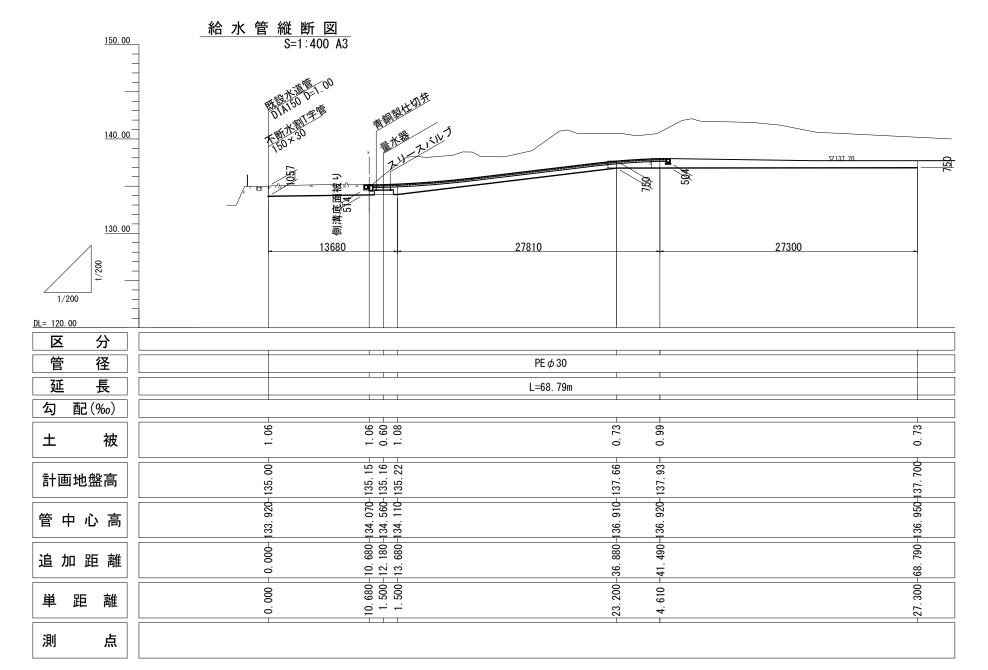


給水管切替詳細図 S=1:40 A3




注: 水道管の管径・管種は、建築実施設計時に調整する。

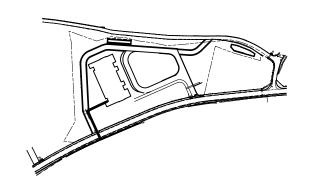

市道埋設標準断面図 S=1:40 A3

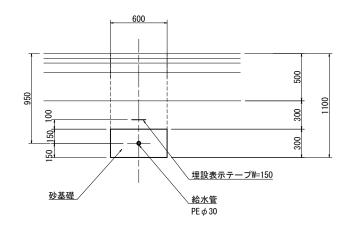

通路埋設標準断面図 S=1:40 A3

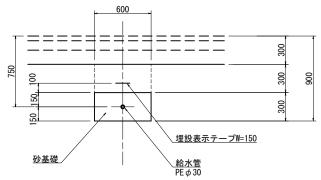


認可・実施	当初 第 回変更
年度・番号	令和 年度第 号
河 川 名 路 線 名 地 区 名	(仮称) 草津栗東火葬場
工事名	
地 名	栗東市 小野 地先
図 面 名	水道縦断図 参考図
縮尺	S=1:200、S=1:20
図面番号	51 枚ノ内 46
茑	· 草津栗東行政事務組合


汚水構造図(1)

管埋設標準図 S=1:40 A3

→ 200 800 PRP管 φ 200 PRP を φ 200 PR を φ 200

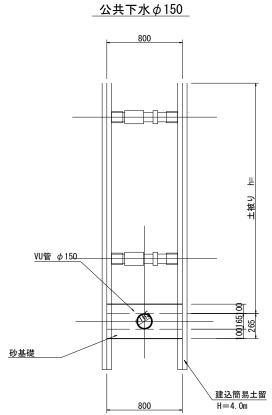

<u>場内汚水φ150</u>

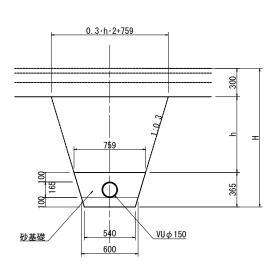


認可・実施	当初 第	回変更
年度・番号	令和 年度第	号
河 川 名 路 線 名 地 区 名	(仮称)草津羽	『東火葬場
工事名		
地 名	栗東市 小	野 地先
図 面 名	汚水構造図	(1) 参考図
縮尺	S= 1 : 20	
図面番号	51 枚 /	′内 47
卓	· 草津栗東行政事務經	組合


汚水構造図(2)

組立1号人孔工 S=1:40 A3


<u>塩ビ人孔工</u> S=1:20 A3


縱断面図

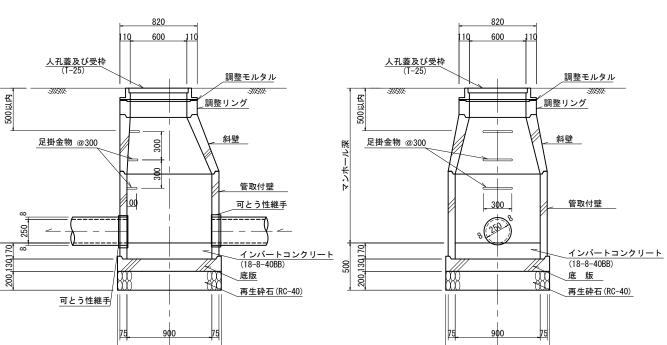

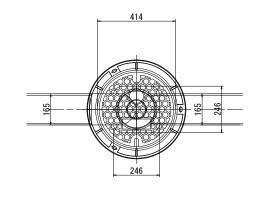


内蓋 (密閉式) (**夕**200用)

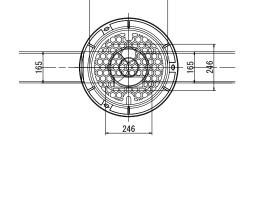

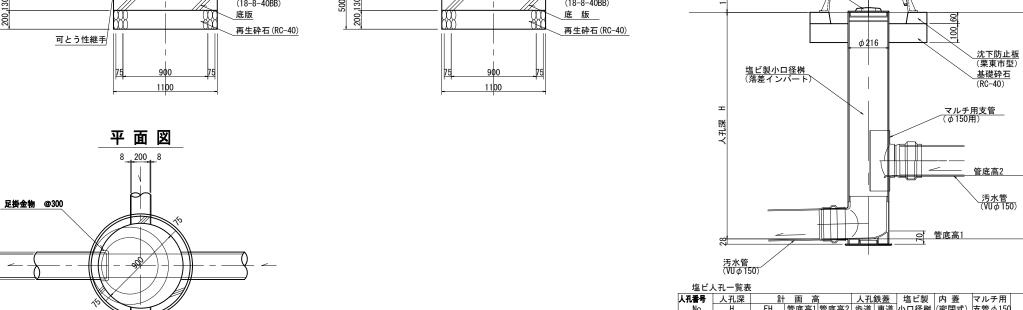

凡例:下流——2

横断面図

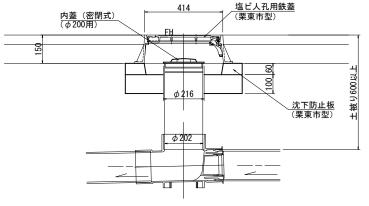

						•																		
	マンホー	ル																						_
人孔番号	人孔深			調整高		整リン	ング		壁			壁	1400			付壁		底 版	削	孔	インバート	進入管図	流入管角度・管底高	1
No.	MH	歩迫	車道	(mm)	5	10		45	60	30	60	90	120	90	120	150	180	13	150	200	コンクリート	~~~~		1
公共汚水																						PRP <i>ϕ</i> 200 ~ ○ PR P <i>ϕ</i> 200		1
No. 1	2. 110		1	20	1				1							1_		11		1	有		②180° EL=132.890	1
公共汚水																						VU φ 150 Ω PRP φ 200		ĺ
No. 2	1. 514		1	24	1				1					1				1	1		有	V0Φ130 71111 Φ200	② 97° EL=133. 691	
																								ĺ
																								ĺ
		+	 		\vdash	+	1	\vdash				\vdash		_									+	1

塩ビノ	人孔一覧表									
人孔番号	人孔深	計	高画・	5	人孔		塩ビ製	内 蓋	マルチ用	
No.	Н	FH	管底高1	管底高2	歩道	車道	小口径桝	(密閉式)	支管φ150	
公共桝										
No. 3	1. 353	135. 120	133. 767	134. 362		1	1	1	1	
私道汚水										
No. 4	1. 928	136. 530	134. 602	135. 772		1	1	1	1	
私道汚水										
No. 5	1. 925	137. 940	136. 015	136. 455		1	1	1	1	
計										


塩ビノ	人孔一覧表									
孔番号	人孔深	計			人孔	鉄蓋	塩ビ製	内 蓋	マルチ用	
No.	Н	FH	管底高1	管底高2	歩道	車道	小口径桝	(密閉式)	支管 φ 150	
道汚水										
No. 6	1. 012	137. 700	136. 688	136. 708		1	1	1	1	
道汚水										
No. 7	0. 760	137. 700	136. 940	-		1	1	1	1	


認可・実施	当初 第 回変更
年度・番号	令和 年度第 号
河 川 名 路 線 名 地 区 名	(仮称) 草津栗東火葬場
工事名	
地 名	栗東市 小野 地先
図面名	汚水構造図(2) 参考図
縮尺	S= 1 : 20,1:10
図面番号	51 枚ノ内 48
	草津栗東行政事務組合

植栽計画図(1)

S=1:100 A3

<u>平面イメージ</u> S=1:1500 A3

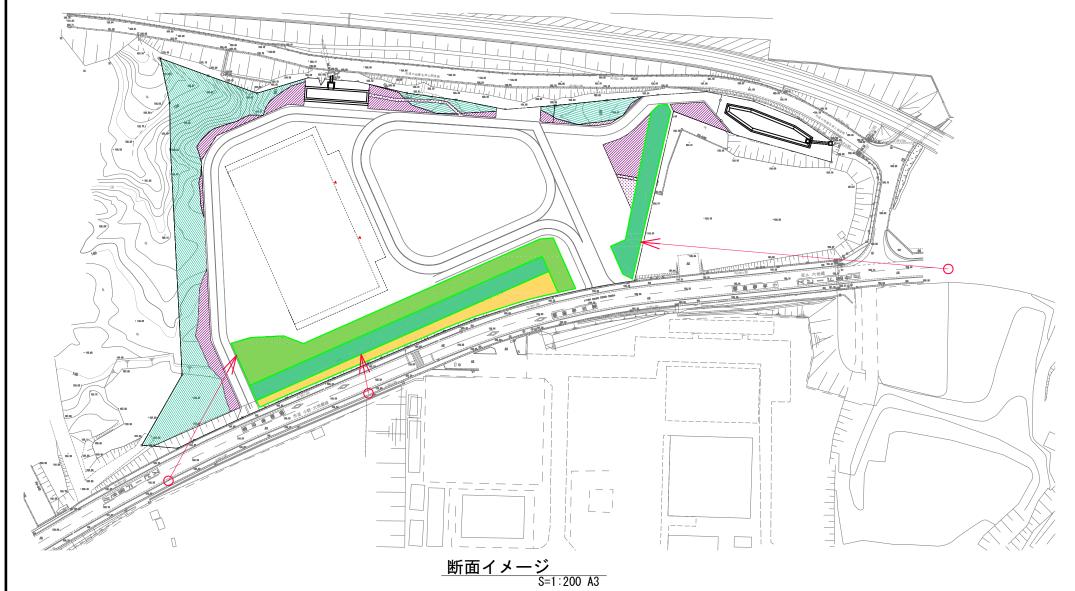

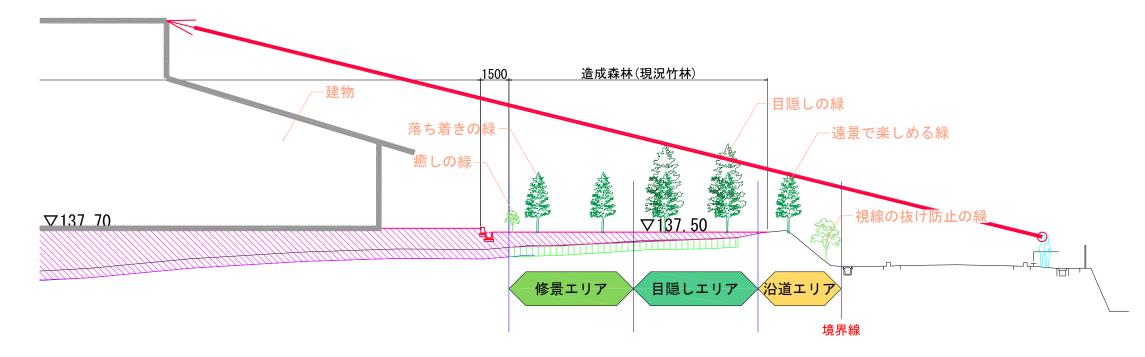

【造成森林の考え方】

は可以来外の考えカリ 見好な里山の風景を維持することを第一の目的として計画を行う。 現況把握から計画地を代表する里山の植生を抽出し、良好な景観を 形成する造成森林とする。

また、周辺環境への配慮から火葬場の目隠しとして機能させながら 地域および火葬場の雰囲気づくりに活用するため、3つのエリアに 分けて計画を行う。

保安林の基準を満たした上で良好な里山林を維持するため、樹種は 3 m以上の高木性落葉樹を中心に選定する。

修景エリア

火葬場の雰囲気を形成するエリアとなるため、落ち着いた雰囲気の 落葉広葉樹を中心に選定する。

また長い時間を過ごす待合時間に心を癒す低い花木を植える。

常緑樹率:20%程度

参考落葉樹(高木): コナラ、クリ、クヌギ、モミジ、など (低木): ミツバツツジ、ヤマツツジなど

目隠しエリア

目隠しとして一番有効に機能する法肩に近い部分を目隠しエリアと して整備する。常緑広葉樹の中でも成長の早い樹種を選定する。

常緑樹率:80%程度

参考常緑樹(高木): ソヨゴ、アラカシなど

沿道エリア

前面道路に面し、地域の雰囲気を形成するエリアとなる。 遠景として四季を感じさせる計画とするため、紅葉や開花する樹を 織り交ぜながら高木を選定する。

また、沿道部分は視界の抜けを防ぐため、成長が抑えられる常緑と落葉の低木を混植する。

常緑樹率:20%程度

参考落葉樹(高木):コナラ、モミジ、ヤマザクラなど

参考常緑樹(低木):アセビ、イヌツゲ、ヒサカキ、ヤブコウジなど

■その他注意事項

造成森林『開発行為の許可基準の運用細則』を遵守すること。

	植栽本数(1ヘクタール当たり)
1メートル	2,000本
2メートル	1,500本
3メートル	1,000本

造成森林の植栽は外構工事として、造成終了後に速やかに施工を行う。 詳細に関しては緑化計画書による

認可・実施	当初 第	回変更				
年度・番号	令和 年度第	号				
河 川 名 路 線 名 地 区 名	(仮称)草津栗	東火葬場				
工 事 名						
地 名	栗東市 小野	予 地先				
図 面 名	植栽計画図(1)	参考図				
縮尺	S= 1:50					
図面番号	51 枚 ノ	内 49				
卓	草津栗東行政事務組合					

植栽計画図(2) S=1:100 A3

盛土法面植栽配置

植栽本数の標準値


植栽本数 (1ヘクタールあたり)

1,500本


摘 要


植栽時の樹高

2 メートル 3 メートル

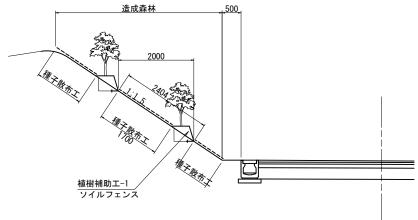


切土法面植栽配置

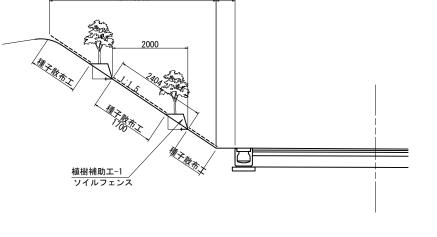

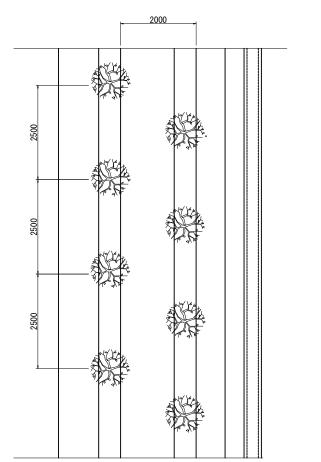

※ 切土法面の高木(1m)の標準配置間隔を示す。

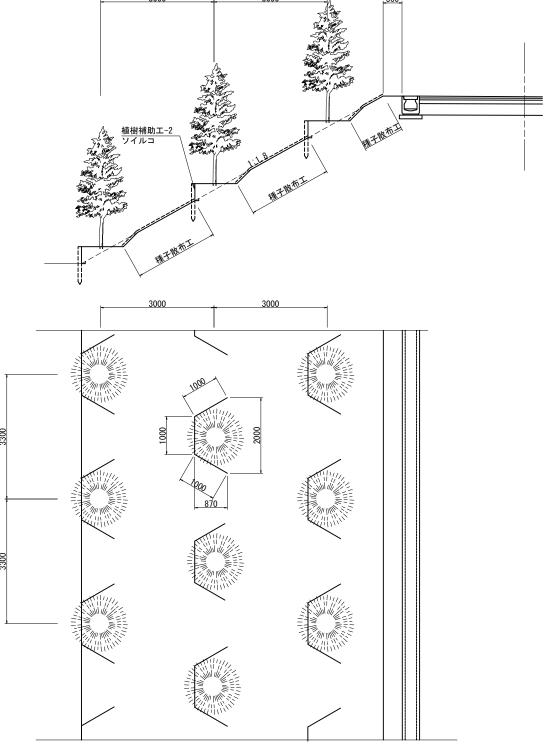

※ 盛土法面の高木(3m)の標準配置間隔を示す。

認可・実施	当初 第	回変更				
年度・番号	令和 年度第	号				
河 川 名 路 線 名 地 区 名	(仮称) 草津栗東火葬場					
工事名						
地 名	栗東市 小野 地先					
図面名	植栽計画図(2) 参考図					
縮尺	S= 1:50					
図面番号	51 枚 2	ノ内 50				
茸	 草津栗東行政事務組合					


植 栽 計 画 図 (3)

三脚鳥居支柱

S=1:40 A3






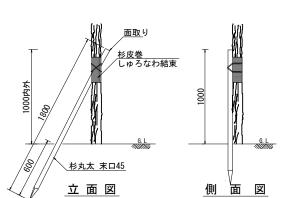


二脚鳥居支柱



平 面 図

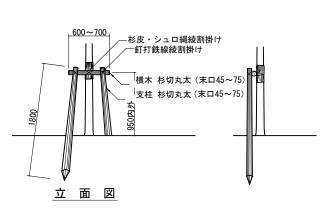


(注) ・丸太の切口部は、必ず面取りを施すこと。 ・支柱用丸太木材は、(防腐処理なし)とする。

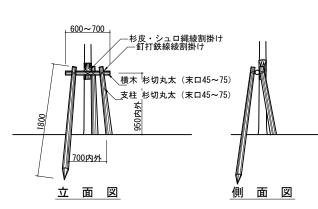


少し切り込む

(注) ・丸太の切口部は、必ず面取りを施すこと。 ・支柱用丸太木材は、(防腐処理なし)とする。

二脚鳥居組合せ

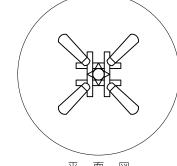


平面図

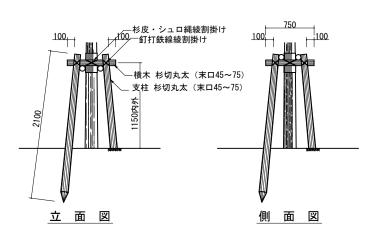

(注) ・丸太の切口部は、必ず面取りを施すこと。 ・支柱用丸太木材は、(防腐処理なし)とする。

八ツ掛支柱

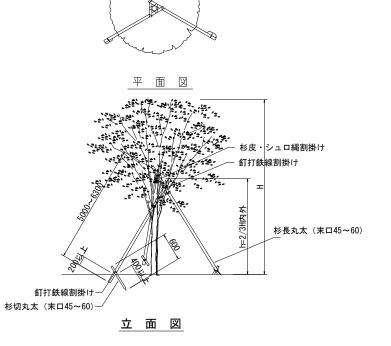

(注) ・丸太の切口部は、必ず面取りを施すこと。 ・支柱用丸太木材は、(防腐処理なし)とする。

土壌改良

芝

マルチングA・B

【鉢容量及び植穴容量】


形	土壤改良	*A (,)		鉢径	鉢深さ	植穴径	植穴深	鉢容量	植穴容量	埋戻容量		
状	タイプ゜		幹周(cm)		(cm)	(cm)	(cm)	(cm)	(m3)	(m3)	(m3)	
	Α			10	未満	33	25	69	37	0. 017	0.090	0.073
高	В	10	以上	15	"	38	28	75	40	0. 028	0. 140	0. 112
	С	15	"	20	"	47	33	87	46	0. 061	0. 270	0. 209
	D	20	"	25	"	57	39	99	53	0. 110	0. 440	0. 330
	Е	25	"	30	"	66	45	111	59	0. 170	0. 650	0. 488
	F	30	"	35	"	71	48	117	62	0. 210	0. 760	0. 550
	G	35	"	45	"	90	59	141	75	0. 400	1. 340	0. 940
木	Н	45	"	60	"	113	74	171	90	0. 740	2. 280	1. 540
	I	60	"	75	"	141	91	207	109	1. 320	3. 700	2. 380
	J	75	"	90	"	170	108	243	128	2. 080	5. 450	3. 370
			樹高(cm)									
	K			30	未満	15	8	29	23	0. 001	0. 015	0. 014
中	L	30	"	50	"	17	10	33	26	0. 002	0. 022	0. 020
4	M	50	"	80	"	20	12	37	28	0.004	0. 030	0. 026
	N	80	"	100	"	22	13	41	31	0.005	0. 040	0. 035
低	0	100	"	150	"	26	16	46	35	0. 008	0. 057	0. 049
	Р	150	"	200	"	30	19	54	40	0. 013	0. 090	0. 077
木	Q	200	"	250	"	35	23	61	46	0. 022	0. 133	0.111
	R	250	"	300	"	40	26	69	51	0. 032	0. 188	0. 156

【土壌改良配合表】

			真砂土 (m3)	樹木発酵 堆肥 (m3)	黒曜石系 パーライト (m3)	化学肥料 15:15:15 (kg)
客土-1	高中低木用土壤改良	10m3 当たり	6. 5	2. 5	1.0	5
客土-2	地被用土壤改良	100m2 当たり (t=30cm)	19. 5	7.5	3. 0	15
客土-3	張芝用土壌改良	100m2 当たり (t=15cm)	9.8	3. 8	1. 5	7. 5

土壌改良 注)1. 高中低木は埋戻土量相当とし、1本毎に土壌改良配合表によりカクハンされた改良土を施すこと。 2. 地被、張芝、種子吹付は植え付け面積に対しそれぞれ深さ30cm、15cm、5cmの改良を施すこと。

【高中低木用土壌改良】

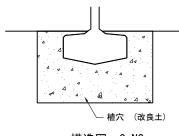

構造図 S=NS

【マルチングA・B】




構造図 S=1:10

※マルチングAは、植栽地の敷き均し完了後、植栽地内の指定箇所において、 マルチングを厚さ3cmで施すこと。

※マルチングBは、直径1.0mの範囲に、マルチングを厚さ3cmで施すこと。 ※マルチング材は完熟バーク堆肥とする。

【地被・張芝用土壌改良】

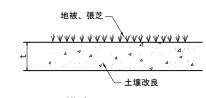

構造図 S=NS

認可・実施	当初 第	回変更				
年度・番号	令和 年度第	号				
河 川 名 路 線 名 地 区 名	(仮称) 草津	栗東火葬場				
工事名						
地 名	栗東市 小	野 地先				
図 面 名	植栽計画図	(3) 参考図				
縮尺	S= 1:20					
図面番号	51 枚	ノ内 51				
草	草津栗東行政事務組合					